

Posiadaćca zgodny z niniejszą kopią z treści materiału państwowego zasobu geodezyjnego i kartograficznego

Organ prowadzący państwowy zasób geodezyjny i kartograficzny

Nazwa materiału zasobu: Mapa zasadnicza

Identyfikator ewidencyjny: P.2478.200.1

Data wykonania kopii: 28.04.2017

Imię, nazwisko i podpis osoby reprezentującej organ: mgr inż. Anna Sudoł-Koś

OZNACZENIA:


BUDYNEK OBJĘTY TERMOMODERNIZACJĄ

Przedmiotowy projekt (utwór architektoniczny) jest chroniony prawem autorskim z dnia 4 lutego 1994r. (Dz.U. Nr 24 24 poz. 83 z dnia 23 lutego 1994r. z późn. zm.) Zwiększanie egzemplarzy, odsprzedaż lub jakiegokolwiek inne wprowadzanie do obrotu bez zgody autorów są zabronione.

STRUKTON
PRACOWNIA PROJEKTOWA

40-758 Katowice
ul. Ogrodowa 24,
tel. +48 32 202 20 80

| | | | | | |
|---------------|--|-----------------|--------|---------|-------------|
| TEMAT | PROJEKT BUDOWLANY TERMOMODERNIZACJI BUDYNKU NR 8 KWP W ZABRZU, PRZY UL. 1 MAJA 8 DZ. NR.3256/3 | | | | |
| INWESTOR | KOMENDA WOJEWÓDZKA POLICJI W KATOWICACH 40-038 KATOWICE, UL. LOMPY 19 | | | | |
| NAZWA RYSUNKU | PLAN SYTUACYJNY | | | NR RYS. | 1 |
| PROJEKT. | mgr inż. arch. Jakub Dąbrowski | NR UPR. | 382/90 | PODPIS | SKALA 1:500 |
| OPRAC. | mgr inż. arch. Katarzyna Kurzydło | | | | FORMAT A3 |
| SPRAW. | mgr inż. arch. Hanna Dąbrowska | 57/06/SLOKK/III | | DATA | MAJ 2017 |

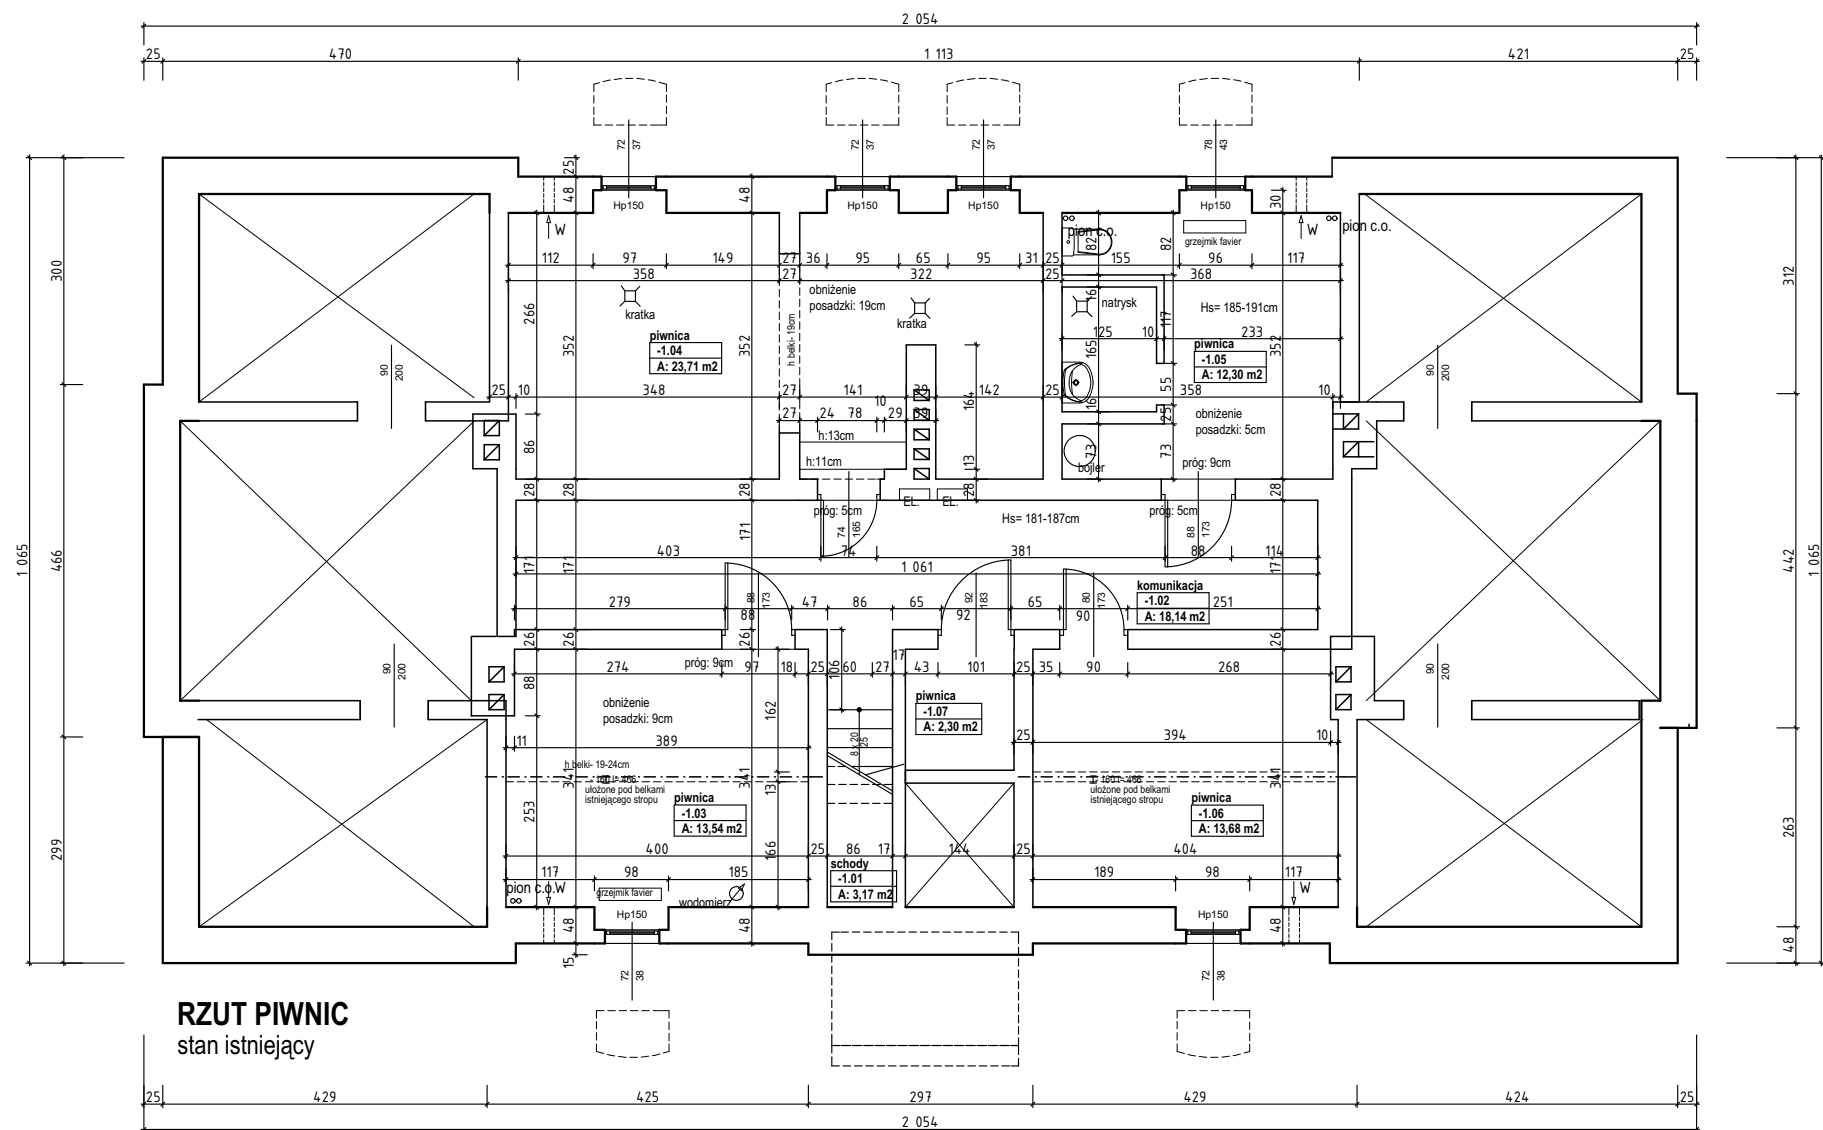


RZUT PIWNIC
stan istniejący

| Zestawienie Powierzchni Piwnica | | |
|---------------------------------|---------------------|--------------|
| Nr | Nazwa pomieszczenia | Powierzchnia |
| -1.01 | schody | 3,17 |
| -1.02 | komunikacja | 18,14 |
| -1.03 | piwnica | 13,54 |
| -1.04 | piwnica | 23,71 |
| -1.05 | piwnica | 12,30 |
| -1.06 | piwnica | 13,68 |
| -1.07 | piwnica | 2,30 |
| | | 86,84 m² |

Przedmiotowany projekt(utwór architektoniczny) jest chroniony prawem autorskim z dnia 4 lutego 1994r. (Dz.U.Nr 24 24 poz. 83 z dnia 23 lutego 1994r. z późn. zm.)
Zwielokrotnianie egzemplarzy, odsprzedaż lub jakiegokolwiek inne wprowadzanie do obrotu bez zgody autorów są zabronione.


| | | | | | |
|---|--|----------------|--------|---------|------------------|
| <div><div><div><div></div></div><div>STRUKTON</div><div>PRACOWNIA PROJEKTOWA</div></div><div>40-758 Katowice ul. Ogrodowa 24, tel. +48 32 202 20 80</div></div> | | | | | |
| TEMAT | PROJEKT BUDOWLANYTERMOMODERNIZACJI BUDYNKU NR 8 KWP W ZABRZU, PRZY UL. 1 MAJA 8 DZ. NR.3256/3 | | | | |
| INWESTOR | KOMENDA WOJEWÓDZKA POLICJI W KATOWICACH 40-038 KATOWICE, UL. LOMPY 19 | | | | |
| NAZWA RYSUNKU | RZUT PIWNICY - stan istniejący | | | NR RYS. | 2 |
| PROJEKT. | mgr inż. arch. Jakub Dąbrowski | NR UPR. | 382/90 | PODPIS | SKALA 1:100 |
| OPRAC. | mgr inż. arch. Katarzyna Kurzydło | | | | FORMAT A3 |
| SPRAW. | mgr inż. arch. Hanna Dąbrowska | 57/06/SLOKK/II | | | DATA MAJ 2017 |


RZUT PARTERU
stan istniejący

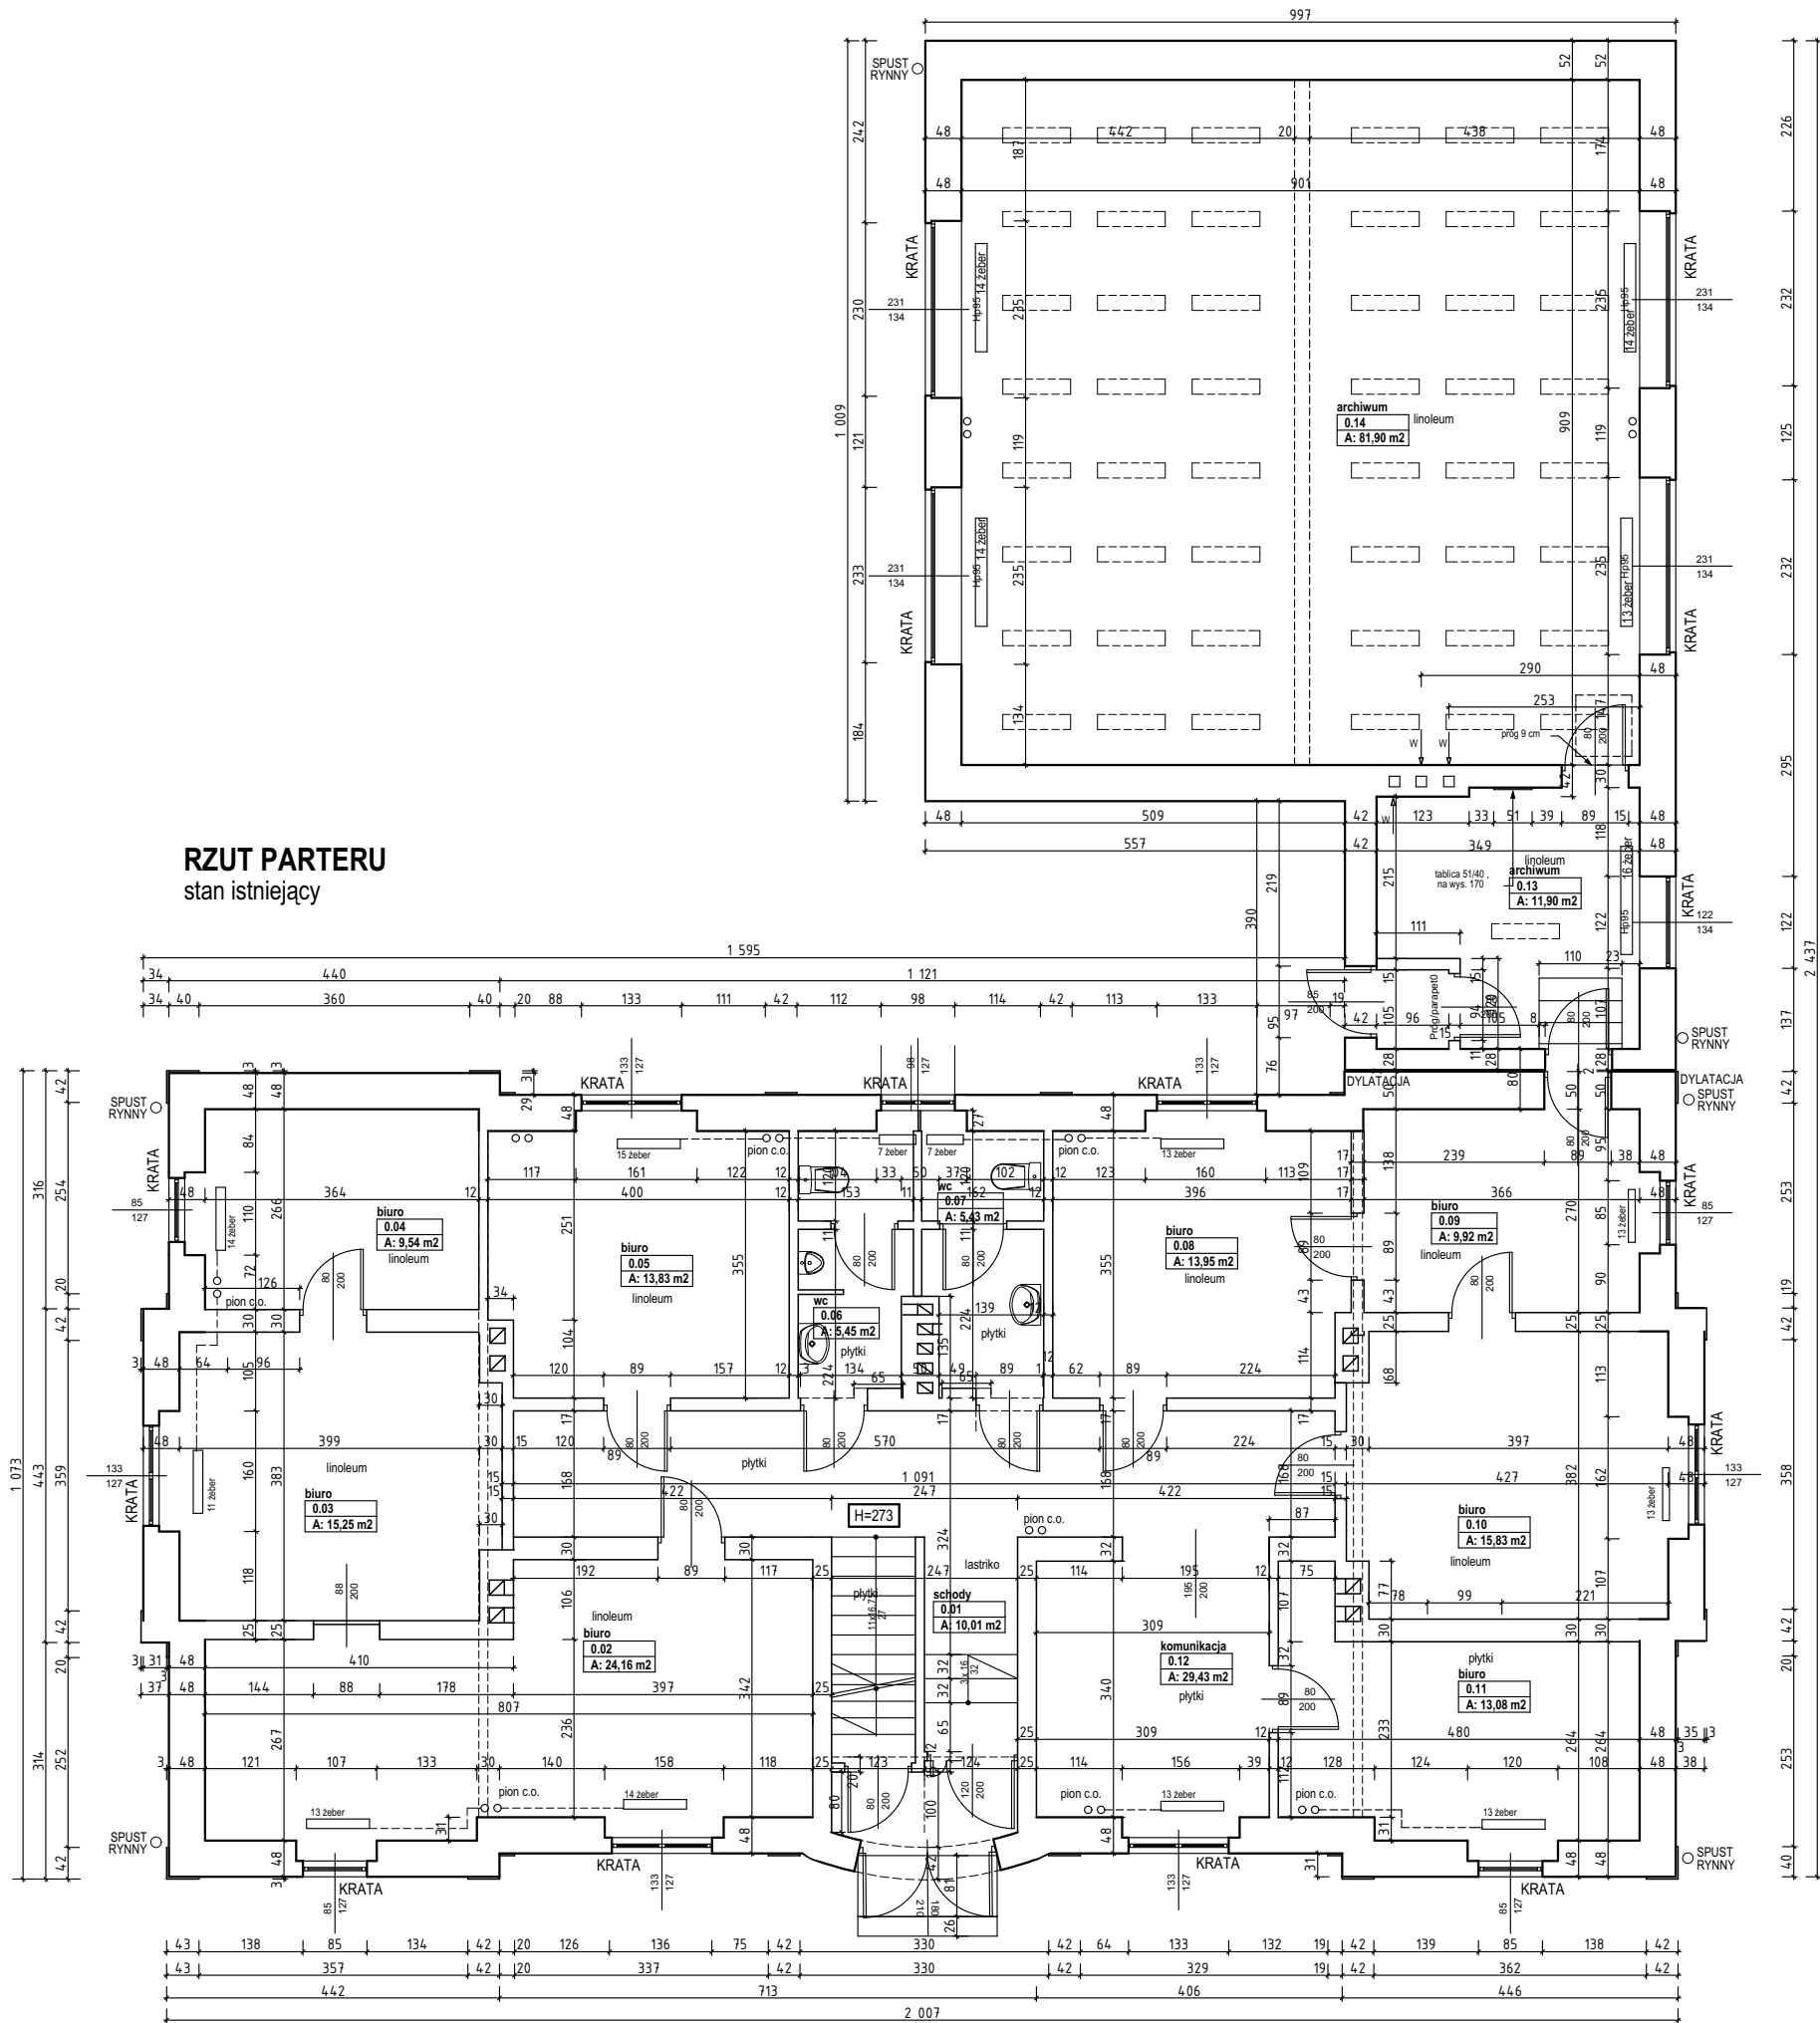

| Zestawienie Pomieszczeń | | |
|-------------------------|---------------------|------------------|
| Nr | Nazwa pomieszczenia | Powierzchnia |
| 0.01 | schody | 10,01 |
| 0.02 | biuro | 24,16 |
| 0.03 | biuro | 15,25 |
| 0.04 | biuro | 9,54 |
| 0.05 | biuro | 13,83 |
| 0.06 | wc | 5,45 |
| 0.07 | wc | 5,43 |
| 0.08 | biuro | 13,95 |
| 0.09 | biuro | 9,92 |
| 0.10 | biuro | 15,83 |
| 0.11 | biuro | 13,08 |
| 0.12 | komunikacja | 29,43 |
| 0.13 | archiwum | 11,90 |
| 0.14 | archiwum | 81,90 |
| | | 259,68 m² |

Przedmiotowany projekt (utwór architektoniczny) jest chroniony prawem autorskim z dnia 4 lutego 1994r. (Dz. U. Nr 24 poz. 83 z dnia 23 lutego 1994r. z późn. zm.).
Zwielokrotnianie egzemplarzy, odsprzedaż lub jakiegokolwiek inne wprowadzanie do obrotu bez zgody autorów są zabronione.


| | | | | | |
|---|---|----------------|--|--------|----------|
|  STRUKTON PRACOWNIA PROJEKTOWA | | | 40-758 Katowice ul. Ogrodowa 24, tel. +48 32 202 20 80 | | |
| TEMAT | PROJEKT BUDOWLANY TERMOMODERNIZACJI BUDYNKU NR 8 KWP W ZABRZU, PRZY UL. 1 MAJA 8 DZ. NR.3256/3 | | | | |
| INWESTOR | KOMENDA WOJEWÓDZKA POLICJI W KATOWICACH 40-038 KATOWICE, UL. LOMPY 19 | | | | |
| NAZWA RYSUNKU | RZUT PARTERU stan istniejący | | NR RYS. | 3 | |
| PROJEKT. | mgr inż. arch. Jakub Dąbrowski | NR UPR. | PODPIS | SKALA | 1:100 |
| OPRAC. | mgr inż. arch. Katarzyna Kurzydło | | | FORMAT | A3 |
| SPRAW. | mgr inż. arch. Hanna Dąbrowska | 57/06/SLOKK/II | | DATA | MAJ 2017 |

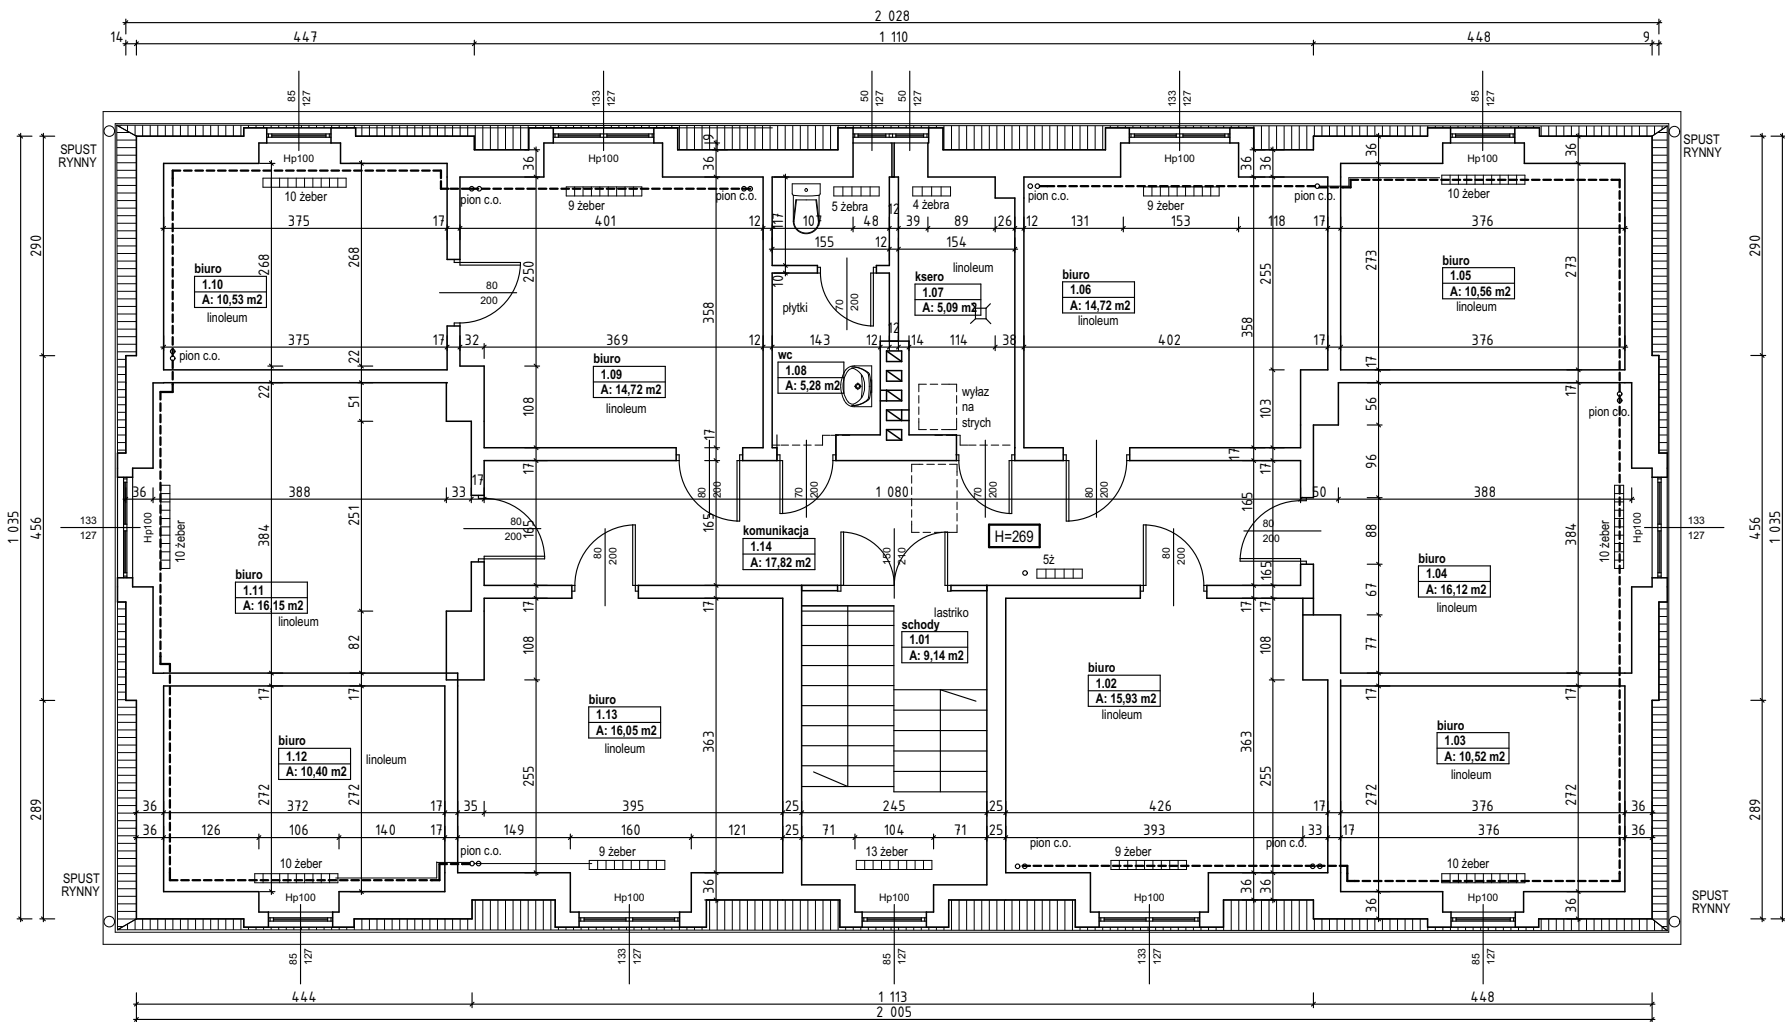

RZUT 1 PIĘTRA
stan istniejący

| Zestawienie Powierzchni Piętro 1 | | |
|----------------------------------|---------------------|--------------|
| Nr | Nazwa pomieszczenia | Powierzchnia |
| 1.01 | schody | 9,14 |
| 1.02 | biuro | 15,93 |
| 1.03 | biuro | 10,52 |
| 1.04 | biuro | 16,12 |
| 1.05 | biuro | 10,56 |
| 1.06 | biuro | 14,72 |
| 1.07 | ksero | 5,09 |
| 1.08 | wc | 5,28 |
| 1.09 | biuro | 14,72 |
| 1.10 | biuro | 10,53 |
| 1.11 | biuro | 16,15 |
| 1.12 | biuro | 10,40 |
| 1.13 | biuro | 16,05 |
| 1.14 | komunikacja | 17,82 |
| | | 173,03 m² |


| | | | | | |
|---|--|----------------|--------|---------|----------|
| <div><div><div><div><div></div><div>STRUKTON</div></div><div>PRACOWNIA PROJEKTOWA</div></div><div><div>40-758 Katowice</div><div>ul. Ogrodowa 24,</div><div>tel. +48 32 202 20 80</div></div></div></div> | | | | | |
| TEMAT | PROJEKT BUDOWLANYTERMOMODERNIZACJI BUDYNKU NR 8 KWP W ZABRZU, PRZY UL. 1 MAJA 8 DZ. NR.3256/3 | | | | |
| INWESTOR | KOMENDA WOJEWÓDZKA POLICJI W KATOWICACH 40-038 KATOWICE, UL. LOMPY 19 | | | | |
| NAZWA RYSUNKU | RZUT PIĘTRA - stan istniejący | | | NR RYS. | 4 |
| | | | | SKALA | 1:100 |
| PROJEKT. | mgr inż. arch. Jakub Dąbrowski | NR UPR. | 382/90 | FORMAT | A3 |
| OPRAC. | mgr inż. arch. Katarzyna Kurzydło | | | DATA | MAJ 2017 |
| SPRAW. | mgr inż. arch. Hanna Dąbrowska | 57/06/SLOKK/II | | | |

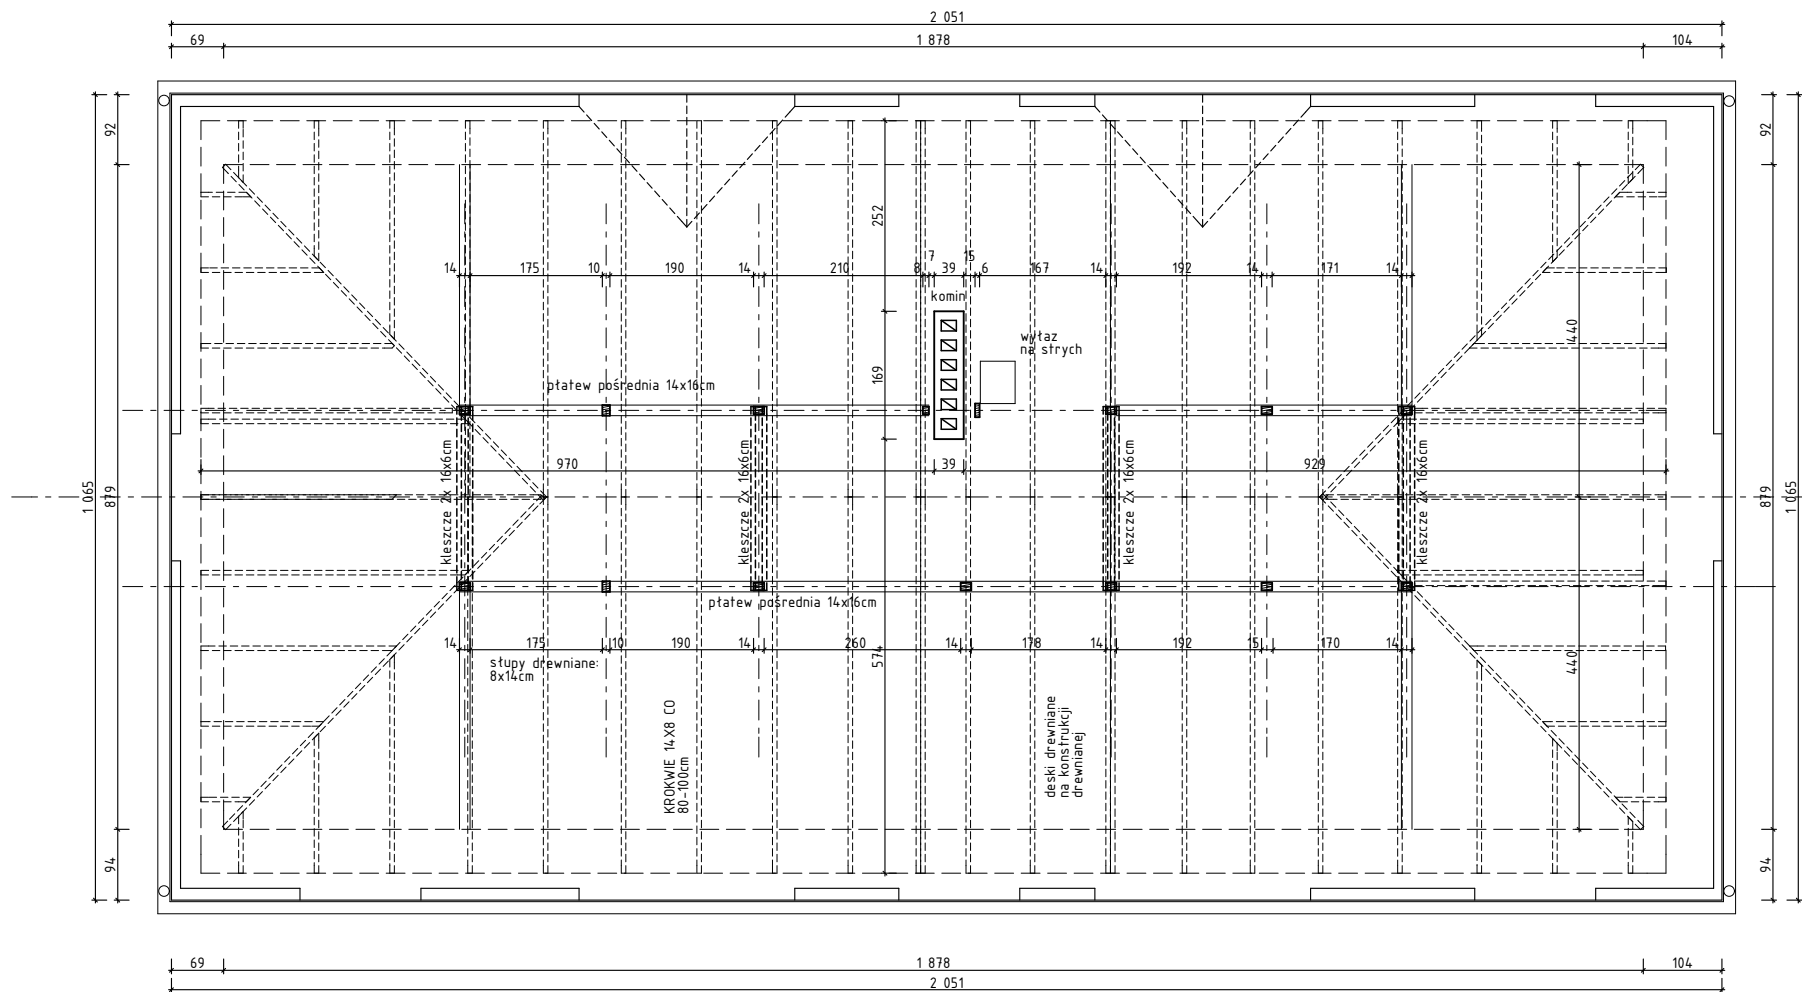

RZUT PODDASZA
stan istniejący

Przedmiotowany projekt(utwór architektoniczny) jest chroniony prawem autorskim z dnia 4 lutego 1994r. (Dz.U.Nr 24 24 poz. 83 z dnia 23 lutego 1994r. z późn. zm.)
Zwielokrotnianie egzemplarzy, odsprzedaż lub jakiegokolwiek inne wprowadzanie do obrotu bez zgody autorów są zabronione.

| | | | | | |
|---|--|----------------|--------|---------|----------|
| <div><div><div><div></div></div><div>STRUKTON</div><div>PRACOWNIA PROJEKTOWA</div></div><div>40-758 Katowice ul. Ogrodowa 24, tel. +48 32 202 20 80</div></div> | | | | | |
| TEMAT | PROJEKT BUDOWLANYTERMOMODERNIZACJI BUDYNKU NR 8 KWP W ZABRZU, PRZY UL. 1 MAJA 8 DZ. NR.3256/3 | | | | |
| INWESTOR | KOMENDA WOJEWÓDZKA POLICJI W KATOWICACH 40-038 KATOWICE, UL. LOMPY 19 | | | | |
| NAZWA RYSUNKU | RZUT PODDASZA - stan istniejący | | | NR RYS. | 5 |
| | | NR UPR. | PODPIS | SKALA | 1:100 |
| PROJEKT. | mgr inż. arch. Jakub Dąbrowski | 382/90 | | FORMAT | A3 |
| OPRAC. | mgr inż. arch. Katarzyna Kurzydło | | | | |
| SPRAW. | mgr inż. arch. Hanna Dąbrowska | 57/06/SLOKK/II | | DATA | MAJ 2017 |

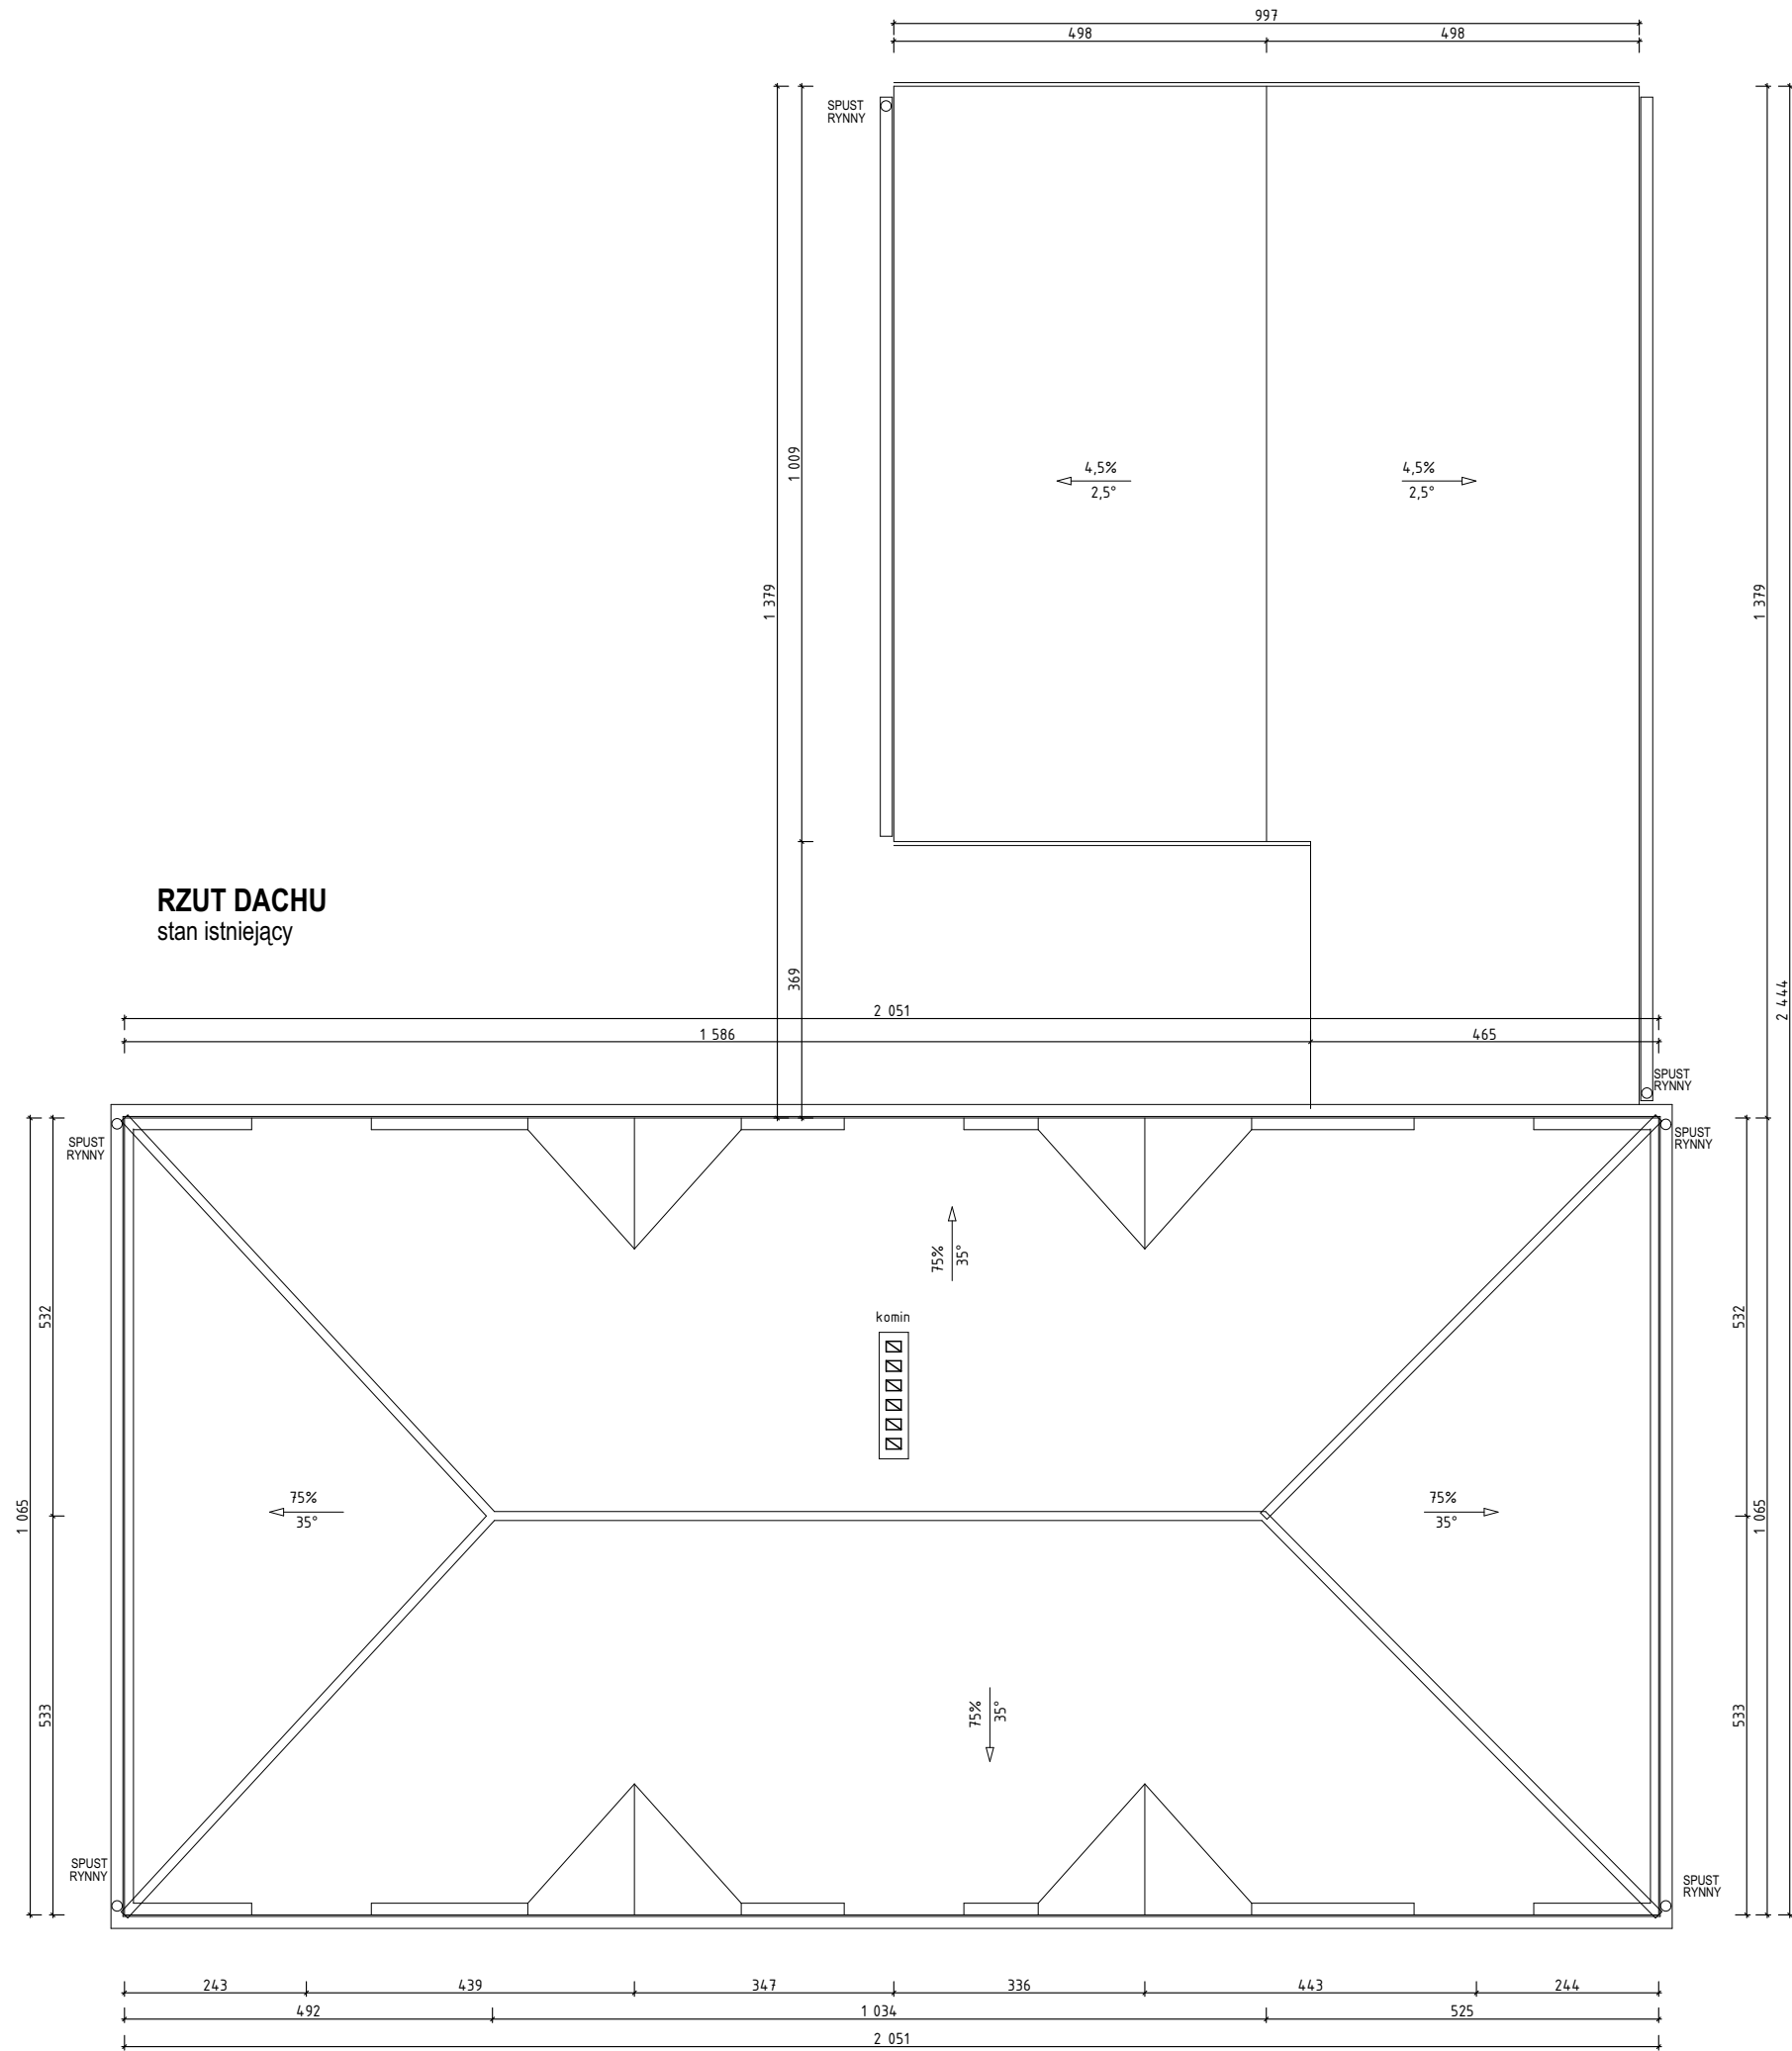


Przedmiotowany projekt(utwór architektoniczny) jest chroniony prawem autorskim z dnia 4 lutego 1994r. (Dz.U.Nr 24 24 poz. 83 z dnia 23 lutego 1994r. z późn. zm.)
Zwielokrotnianie egzemplarzy, odsprzedaż lub jakiegokolwiek inne wprowadzanie do obrotu bez zgody autorów są zabronione.

| | | | | | | |
|--|--|----------------|--------|---------|--------|----------|
| <div><div><div></div><div>STRUKTON</div><div>PRACOWNIA PROJEKTOWA</div></div><div>40-758 Katowice ul. Ogrodowa 24, tel. +48 32 202 20 80</div></div> | | | | | | |
| TEMAT | PROJEKT BUDOWLANYTERMOMODERNIZACJI BUDYNKU NR 8 KWP W ZABRZU, PRZY UL. 1 MAJA 8 DZ. NR.3256/3 | | | | | |
| INWESTOR | KOMENDA WOJEWÓDZKA POLICJI W KATOWICACH 40-038 KATOWICE, UL. LOMPY 19 | | | | | |
| NAZWA RYSUNKU | RZUT DACHU - stan istniejący | | | NR RYS. | 6 | |
| | | | | SKALA | 1:100 | |
| PROJEKT. | mgr inż. arch. Jakub Dąbrowski | NR UPR. | 382/90 | PODPIS | FORMAT | A3 |
| OPRAC. | mgr inż. arch. Katarzyna Kurzydło | | | | DATA | MAJ 2017 |
| SPRAW. | mgr inż. arch. Hanna Dąbrowska | 57/06/SLOKK/II | | | | |


ELEWACJA POŁUDNIOWA
stan istniejący




ELEWACJA POŁUDNIOWA
stan istniejący

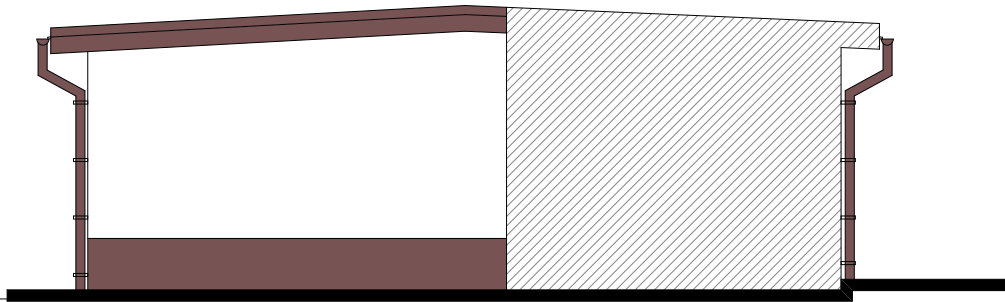


Przedmiotowany projekt(utwór architektoniczny) jest chroniony prawem autorskim z dnia 4 lutego 1994r. (Dz.U.Nr 24 24 poz. 83 z dnia 23 lutego 1994r. z późn. zm.)
Zwielokrotnianie egzemplarzy, odsprzedaż lub jakiegokolwiek inne wprowadzanie do obrotu bez zgody autorów są zabronione.

| | | | | | | |
|---|--|----------------|--|---------|--------|----------|
|  STRUKTON PRACOWNIA PROJEKTOWA | | | 40-758 Katowice ul. Ogrodowa 24, tel. +48 32 202 20 80 | | | |
| TEMAT | PROJEKT BUDOWLANYTERMOMODERNIZACJI BUDYNKU NR 8 KWP W ZABRZU, PRZY UL. 1 MAJA 8 DZ. NR.3256/3 | | | | | |
| INWESTOR | KOMENDA WOJEWÓDZKA POLICJI W KATOWICACH 40-038 KATOWICE, UL. LOMPY 19 | | | | | |
| NAZWA RYSUNKU | ELEWACJA POŁUDNIOWA - stan istniejący | | | NR RYS. | 8 | |
| PROJEKT. | mgr inż. arch. Jakub Dąbrowski | NR UPR. | 382/90 | PODPIS | SKALA | 1:100 |
| OPRAC. | mgr inż. arch. Katarzyna Kurzydło | | | | FORMAT | A3 |
| SPRAW. | mgr inż. arch. Hanna Dąbrowska | 57/06/SLOKK/II | | | DATA | MAJ 2017 |

ELEWACJA ZACHODNIA
stan istniejący

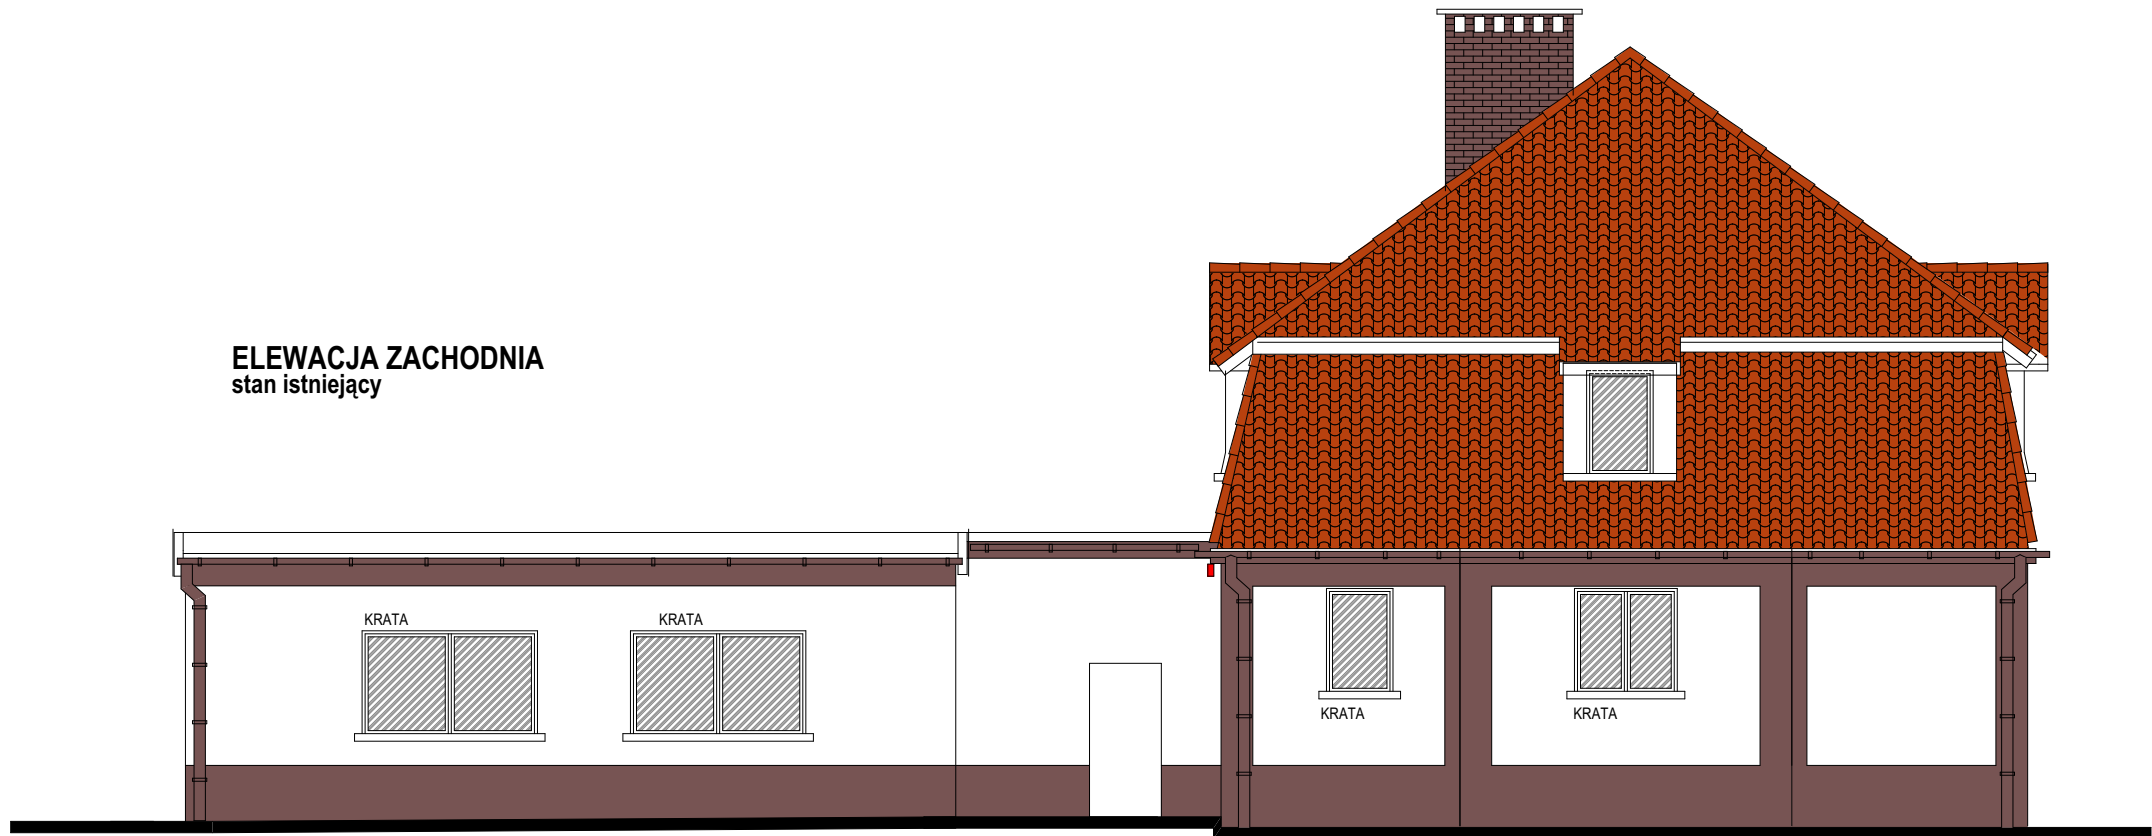

ELEWACJA WSCHODNIA
stan istniejący

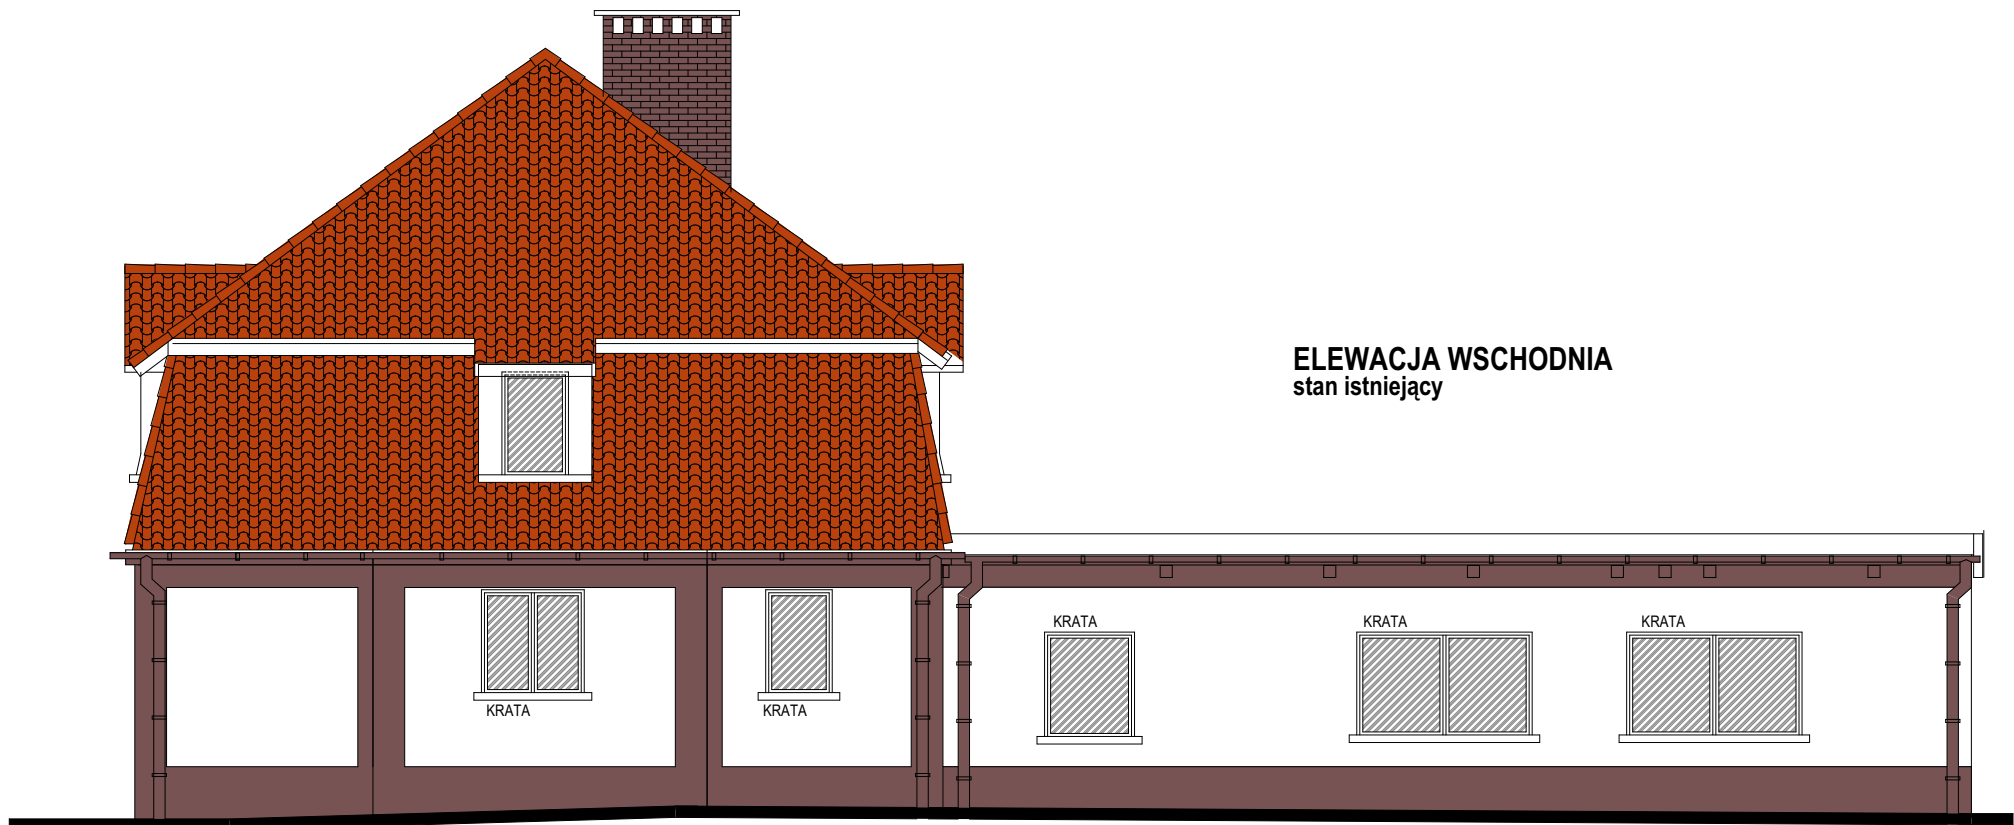


| | | | | | |
|--|--|----------------|--------|---------|----------|
| <div><div><div><div></div><div>STRUKTON</div><div>PRACOWNIA PROJEKTOWA</div></div><div><div>40-758 Katowice</div><div>ul. Ogrodowa 24,</div><div>tel. +48 32 202 20 80</div></div></div></div> | | | | | |
| TEMAT | PROJEKT BUDOWLANYTERMOMODERNIZACJI BUDYNKU NR 8 KWP W ZABRZU, PRZY UL. 1 MAJA 8 DZ. NR.3256/3 | | | | |
| INWESTOR | KOMENDA WOJEWÓDZKA POLICJI W KATOWICACH 40-038 KATOWICE, UL. LOMPY 19 | | | | |
| NAZWA RYSUNKU | ELEWACJE WSCHODNIA I ZACHODNIA stan istniejący | | | NR RYS. | 9 |
| PROJEKT. | mgr inż. arch. Jakub Dąbrowski | NR UPR. | PODPIS | SKALA | 1:100 |
| OPRAC. | mgr inż. arch. Katarzyna Kurzydło | 382/90 | | FORMAT | A3 |
| SPRAW. | mgr inż. arch. Hanna Dąbrowska | 57/06/SLOKK/II | | DATA | MAJ 2017 |


ELEWACJA PÓŁNOCNA
stan istniejący



ELEWACJA PÓŁNOCNA
stan istniejący

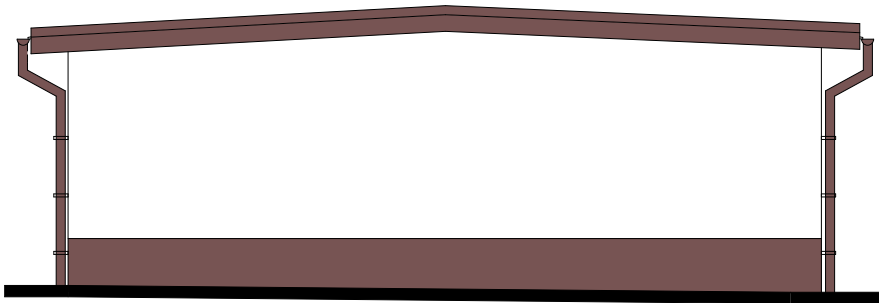

Przedmiotowany projekt(utwór architektoniczny) jest chroniony prawem autorskim z dnia 4 lutego 1994r. (Dz.U.Nr 24 24 poz. 83 z dnia 23 lutego 1994r. z późn. zm.)
Zwielokrotnianie egzemplarzy, odsprzedaż lub jakiegokolwiek inne wprowadzanie do obrotu bez zgody autorów są zabronione.

| | | | | | |
|---|--|----------------|--------|--|----------|
|  STRUKTON PRACOWNIA PROJEKTOWA | | | | 40-758 Katowice ul. Ogrodowa 24, tel. +48 32 202 20 80 | |
| TEMAT | PROJEKT BUDOWLANYTERMOMODERNIZACJI BUDYNKU NR 8 KWP W ZABRZU, PRZY UL. 1 MAJA 8 DZ. NR.3256/3 | | | | |
| INWESTOR | KOMENDA WOJEWÓDZKA POLICJI W KATOWICACH 40-038 KATOWICE, UL. LOMPY 19 | | | | |
| NAZWA RYSUNKU | ELEWACJA PÓŁNOCNA stan istniejący | | | NR RYS. | 10 |
| | | NR UPR. | PODPIS | SKALA | 1:100 |
| PROJEKT. | mgr inż. arch. Jakub Dąbrowski | 382/90 | | FORMAT | A3 |
| OPRAC. | mgr inż. arch. Katarzyna Kurzydło | | | | |
| SPRAW. | mgr inż. arch. Hanna Dąbrowska | 57/06/SLOKK/II | | DATA | MAJ 2017 |

UWAGA:
ZMIANY OBEJMUJĄCE REMONT POMIESZCZEŃ I
PROJEKTOWANE OTWORY W ŚCIANACH WEWNĘTRZNYCH
OBJĘTE ODREBNYM OPRACOWANIEM.
WYMIANA C.O. UWZGLĘDNIONA W PROJEKCIE INSTALACYJNYM

UWAGA:
-przed pokryciem ścian
masą bitumiczną ściany
zagruntować wg
wskazówek producenta
masy

1- ŚCIANY PIWNICY

1. FOLIA KUBEŁKOWA
2. POLISTYREN EKSTUDOWANY
($\lambda=0,032$ W/mK) 12 cm
od poziomu gruntu do głębokości
przemarzania -1m
3. MASA BITUMICZNA np. Silplast
4. istniejąca ściana fundamentowa z cegły
5. tynk wewnętrzny

2- ŚCIANY PARTERU:

1. WYPRAWA CIENKOWARSTWOWA kolor
wg rys. elewacji
2. SIATKA Z WŁÓKNA SZKLANEGO
2. STYROPIAN GRAFITOWY
($\lambda=0,032$ W/mK) 14 cm
3. ZAPRAWA KLEJOWO-SZPACHLOWA
4. istniejące ściany z cegły
5. tynk wewnętrzny

3- STREFA WEJŚCIA:

- ŚCIANE WYKUSZU WYKONAĆ JAKO
PROSTĄ (ZLIKWIDOWAĆ ŁUK
ZEWNĘTRZNY)
- POLISTYREN EKSTUDOWANY ($\lambda=$
0,032 W/mK) GRUBOŚĆ MIN. 14cm

4- ŚCIANY PIĘTRA:

1. istniejąca dachówka na konstrukcji
drewnianej
2. pustka powietrzna
3. istniejąca ściana z cegły
4. PŁYTA TERMOIZOLACYJNA PIR DO
OCIEPLEN WEWNĄTRZ BUDYNKU
WYKONCZONA JEDNOSTRONNIE PŁYTA
GIPSOWO KARTONOWĄ Z FOLIA
IZOLACYJNĄ POMIĘDZY WARSTWĄ
GIPSU I PIR
10cm+9,5mm ($\lambda=0,022$ W/mK)

5 - COKÓŁ:


1. TYNK ŻYWICZNY barwiony w masie,
kolor wg rys. elewacji
2. POLISTYREN EKSTUDOWANY
($\lambda=0,032$ W/mK) 12 cm
3. ZAPRAWA KLEJOWO- SZPACHLOWA
4. istniejąca ściana piwnicy-cokół
cegła 69 cm
5. tynk wewnętrzny

6- DACH Z DACHÓWKI:


1. istniejąca dachówka na konstrukcji
drewnianej
2. WELNA MINERALNA MIĘDZY
KROKWIAMI ($\lambda=0,036$ W/mK) 14 cm
3. PŁYTY Z WELNY MINERALNEJ
($\lambda=0,036$ W/mK) 6 cm
4. FOLIA PAROIZOLACYJNA

7- STROPODACH ARCHIWUM

1. PAPA TERMOZGRZEWALNA
2. STYROPAPA ($\lambda=0,039$ W/mK) 25cm
3. istniejący stropodach

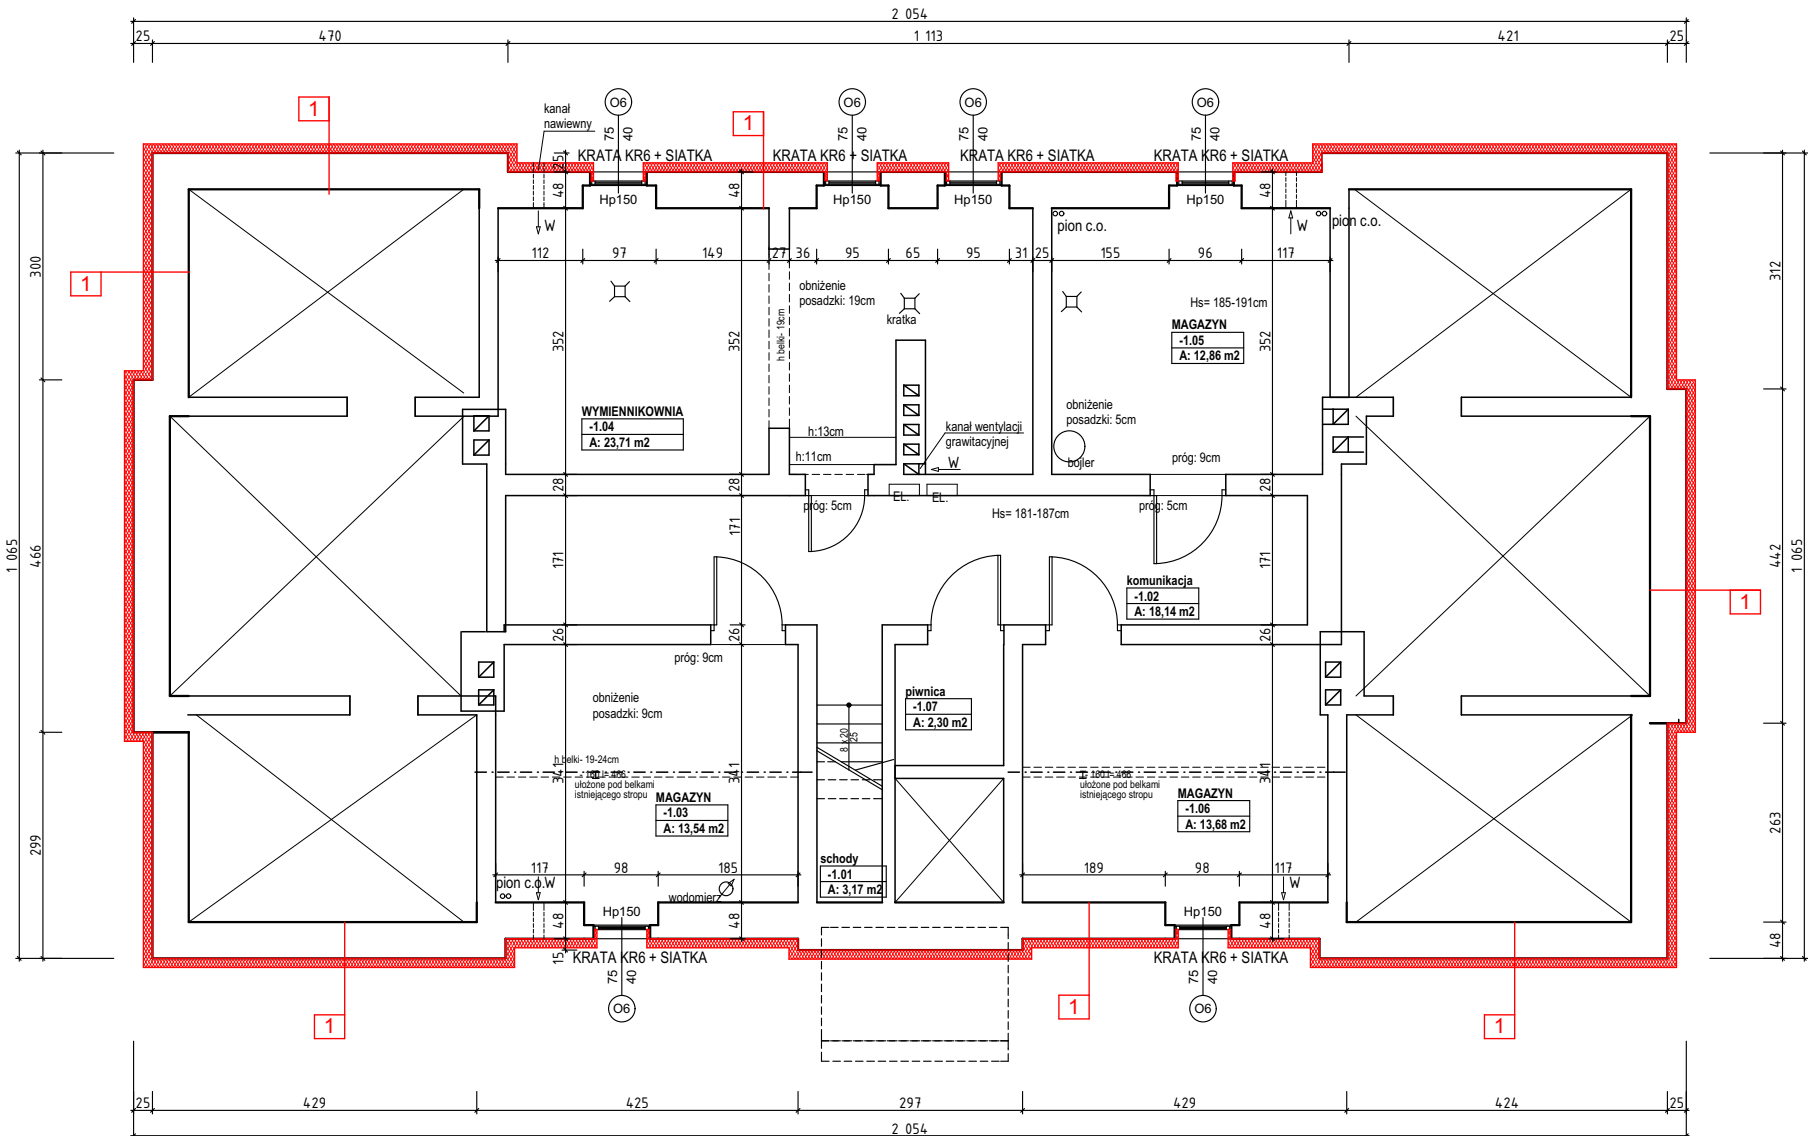

RZUT PIWNIC
stan projektowany

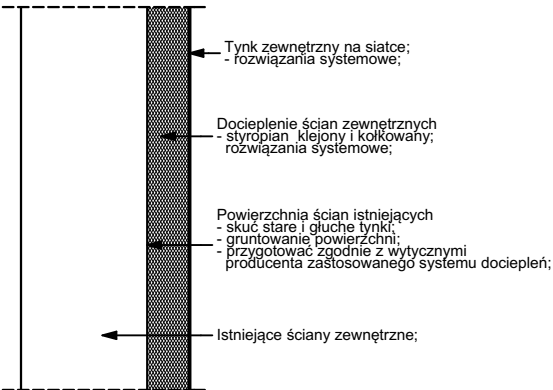

| Zestawienie Powierzchni Piwnica | | |
|---------------------------------|---------------------|----------------------------|
| Nr | Nazwa pomieszczenia | Powierzchnia |
| -1.01 | schody | 3,17 |
| -1.02 | komunikacja | 18,14 |
| -1.03 | piwnica | 13,54 |
| -1.04 | piwnica | 23,71 |
| -1.05 | piwnica | 12,30 |
| -1.06 | piwnica | 13,68 |
| -1.07 | piwnica | 2,30 |
| | | 86,84 m² |

UWAGI!


Obróbki blacharskie:

- rynny, rury spustowe, pasy nad- i podrynnowe, parapety zewnętrzne, obróbki gzymsów wykonać z blachy stalowej powlekanej w kolorystyce elewacji wg RAL 7005
- Parapety zakończyć zaślepkami.
- Rynny i rury spustowe- wprowadzić systemy przeciwbodzeniowe składające się z kabli grzejnych oraz termostatów.
- Na wszystkich obróbkach blacharskich zachować minimalne spadki w kierunkach odwodnień wg obowiązujących przepisów.

Pozostałe:

- Wszystkie prace prowadzić pod nadzorem osoby uprawnionej z uwzględnieniem zasad i przepisów BHP;
- Przed zamówieniem materiałów sprawdzić wszystkie wymiary i powierzchnie;
- Boki wnęk okiennych docieplić styropianem minimum 3cm;
- Wszystkie krawędzie i narożniki dociepleń zabezpieczyć - rozwiązania systemowe;

Przedmiotowany projekt(utwór architektoniczny) jest chroniony prawem autorskim z dnia 4 lutego 1994r. (Dz.U.Nr 24 24 poz. 83 z dnia 23 lutego 1994r. z późn. zm.)
Zwielokrotnianie egzemplarzy, odsprzedaż lub jakiegokolwiek inne wprowadzanie do obrotu bez zgody autorów są zabronione.

| | | | | | |
|---|--|----------------|--|--------|----------|
|  STRUKTON PRACOWNIA PROJEKTOWA | | | 40-758 Katowice ul. Ogrodowa 24, tel. +48 32 202 20 80 | | |
| TEMAT | PROJEKT BUDOWLANYTERMODERNIZACJI BUDYNKU NR 8 KWP W ZABRZU, PRZY UL. 1 MAJA 8 DZ. NR.3256/3 | | | | |
| INWESTOR | KOMENDA WOJEWÓDZKA POLICJI W KATOWICACH 40-038 KATOWICE, UL. LOMPY 19 | | | | |
| NAZWA RYSUNKU | RZUT PIWNIC stan projektowany | | NR RYS. | 11 | |
| PROJEKT. | mgr inż. arch. Jakub Dąbrowski | NR UPR. | PODPIS | SKALA | 1:100 |
| OPRAC. | mgr inż. arch. Katarzyna Kurzydło | | | FORMAT | A3 |
| SPRAW. | mgr inż. arch. Hanna Dąbrowska | 57/06/SLOKK/II | | DATA | MAJ 2017 |

UWAGA:
-przed pokryciem ścian masą bitumiczną ściany zagruntować wg wskázówek producenta masy

1- ŚCIANY PIWNICY

1. FOLIA KUBEŁKOWA
2. POLISTYREN EKSTUDOWANY ($\lambda=0,032$ W/mK) 12 cm od poziomu gruntu do głębokości przemarzania -1m
3. MASA BITUMICZNA np. Siplast
4. istniejąca ściana fundamentowa z cegły
5. tynk wewnętrzny

2- ŚCIANY PARTERU:

1. WYPRAWA CIENKOWARSTWOWA kolor wg rys. elewacji
2. SIATKA Z WŁÓKNA SZKLANEGO
2. STYROPIAN GRAFITOWY ($\lambda=0,032$ W/mK) 14 cm
3. ZAPRAWA KLEJOWO-SZPACHLOWA
4. istniejące ściany z cegły
5. tynk wewnętrzny

3- STREFA WEJŚCIA:

- ŚCIANE WYKUSZU WYKONAC JAKO PROSTA (ZLIKWIDOWAĆ ŁUK ZEWNĘTRZNY)
1. POLISTYREN EKSTUDOWANY ($\lambda=0,032$ W/mK) GRUBOŚĆ MIN. 14cm

4- ŚCIANY PIĘTRA:

1. istniejąca dachówka na konstrukcji drewnianej
2. pustka powietrzna
3. istniejąca ściana z cegły
4. PŁYTA TERMOIZOLACYJNA PIR DO OCIEPLENIA WEWNĄTRZ BUDYNKU WYKONCZONA JEDNOSTRONNIE PŁYTĄ GIPSOWO KARTONOWĄ Z FOLIA IZOLACYJNĄ POMIĘDZY WARSTWĄ GIPSU I PIR 10cm+9,5mm ($\lambda=0,022$ W/mK)

5 - COKÓŁ:

1. TYNK ŻYWICZNY barwiony w masie, kolor wg rys. elewacji
2. POLISTYREN EKSTUDOWANY ($\lambda=0,032$ W/mK) 12 cm
3. ZAPRAWA KLEJOWO- SZPACHLOWA
4. istniejąca ściana piwnicy-cokół cegła 69 cm
5. tynk wewnętrzny

6- DACH Z DACHÓWKI:

1. istniejąca dachówka na konstrukcji drewnianej
2. WEŁNA MINERALNA MIĘDZY KROKWIAMI ($\lambda=0,036$ W/mK) 14 cm
3. PŁYTY Z WEŁNY MINERALNEJ ($\lambda=0,036$ W/mK) 6 cm
4. FOLIA PAROIZOLACYJNA

7- STROPODACH ARCHIWUM



1. PAPA TERMOZGRZEWALNA
2. STYROPAPA ($\lambda=0,039$ W/mK) 25cm
3. istniejący stropodach

UWAGA:

ZMIANY OBEJMUJĄCE REMONT POMIESZCZEŃ I PROJEKTOWANE OTWORY W ŚCIANACH WEWNĘTRZNYCH OBJĘTE ODREBNYM OPRACOWANIEM. WYMIANA C.O. UWZGLĘDNIONA W PROJEKCIE INSTALACYJNYM

RZUT PARTERU

stan projektowany

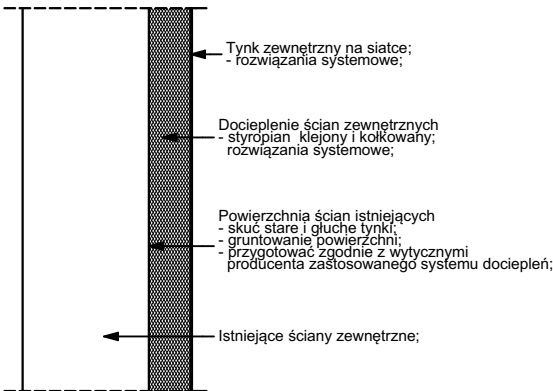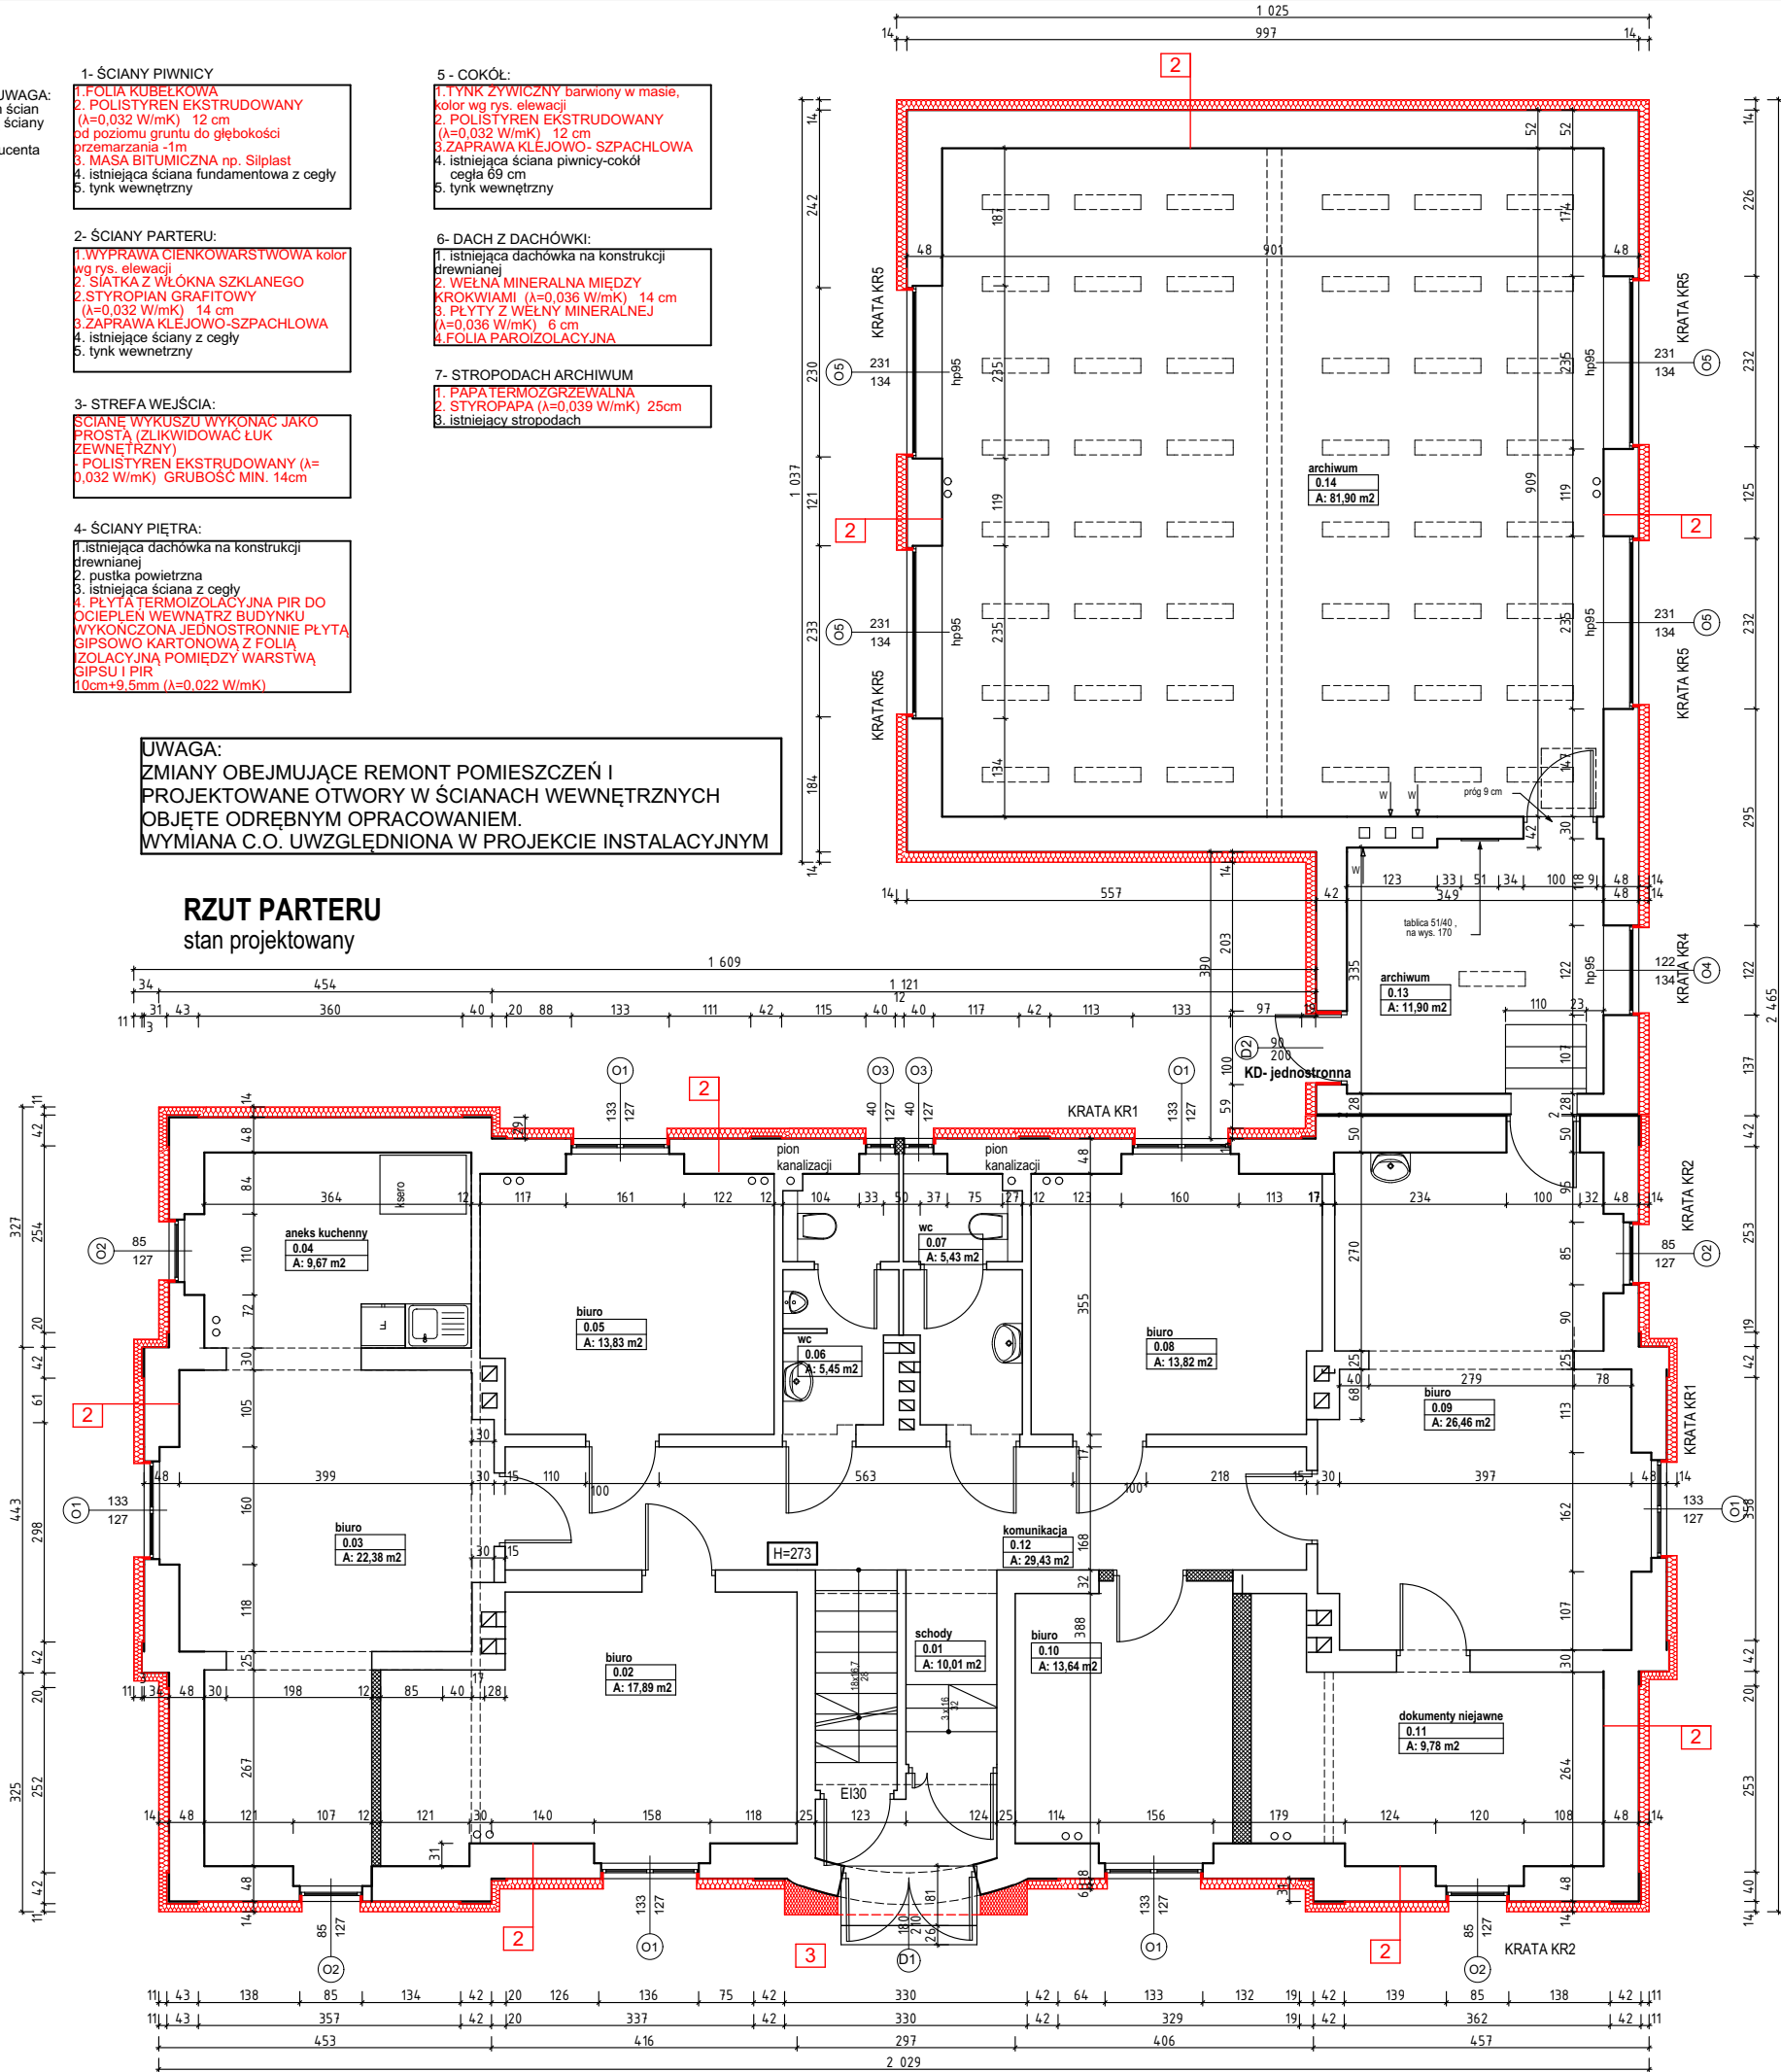

Zestawienie Pomieszczeń

| Nr | Nazwa pomieszczenia | Powierzchnia |
|------|---------------------|------------------|
| 0.01 | schody | 10,01 |
| 0.02 | biuro | 24,16 |
| 0.03 | biuro | 15,25 |
| 0.04 | biuro | 9,54 |
| 0.05 | biuro | 13,83 |
| 0.06 | wc | 5,45 |
| 0.07 | wc | 5,43 |
| 0.08 | biuro | 13,95 |
| 0.09 | biuro | 9,92 |
| 0.10 | biuro | 15,83 |
| 0.11 | biuro | 13,08 |
| 0.12 | komunikacja | 29,43 |
| 0.13 | archiwum | 11,90 |
| 0.14 | archiwum | 81,90 |
| | | 259,68 m² |

UWAGI!

Obróbki blacharskie :

rynny, rury spustowe, pasy nad- i podrynnowe, parapety zewnętrzne, obróbki gzymsów wykonać z blachy stalowej powlekanej w kolorystyce elewacji wg RAL 7005 Parapety zakończyć zaślepkami. Rynny i rury spustowe- wprowadzić systemy przeciwooblodzeniowe składające się z kabli grzejnych oraz termostatów. Na wszystkich obróbkach blacharskich zachować minimalne spadki w kierunkach odprowadnień wg obowiązujących przepisów.

Pozostałe:

- Wszystkie prace prowadzić pod nadzorem osoby uprawnionej z uwzględnieniem zasad i przepisów BHP;
- Przed zamówieniem materiałów sprawdzić wszystkie wymiary i powierzchnie;
- Boki wnęk okiennych docieplić styropianem minimum 3cm;
- Wszystkie krawędzie i narożniki dociepleń zabezpieczyć - rozwiązania systemowe;

Przedmiotowy projekt(utwór architektoniczny) jest chroniony prawem autorskim z dnia 4 lutego 1994r. (Dz.U.Nr 24 24 poz. 83 z dnia 23 lutego 1994r. z późn. zm.)
Zwielokrotnianie egzemplarzy, odsprzedaż lub jakiegokolwiek inne wprowadzanie do obrotu bez zgody autorów są zabronione.

STRUKTON
PRACOWNIA PROJEKTOWA

40-758 Katowice
ul. Ogrodowa 24,
tel. +48 32 202 20 80

TEMAT **PROJEKT BUDOWLANYTERMOMODERNIZACJI BUDYNKU NR 8 KWP W ZABRZU, PRZY UL. 1 MAJA 8 DZ. NR.3256/3**

INWESTOR **KOMENDA WOJEWÓDZKA POLICJI W KATOWICACH
40-038 KATOWICE, UL. LOMPY 19**

NAZWA RYSUNKU **RZUT PARTERU stan projektowany**

NR RYS.

12

PROJEKT. mgr inż. arch. Jakub Dąbrowski

NR UPR.

382/90

PODPIS

SKALA

1:100

OPRAC. mgr inż. arch. Katarzyna Kurzydło

FORMAT

A3


SPRAW. mgr inż. arch. Hanna Dąbrowska

57/06/SLOKK/II

DATA

MAJ 2017

UWAGA:
ZMIANY OBEJMUJĄCE REMONT POMIESZCZEŃ I
PROJEKTOWANE OTWORY W ŚCIANACH WEWNĘTRZNYCH
OBJĘTE ODRĘBNYM OPRACOWANIEM.
WYMIANA C.O. UWZGLĘDNIONA W PROJEKCIE INSTALACYJNYM

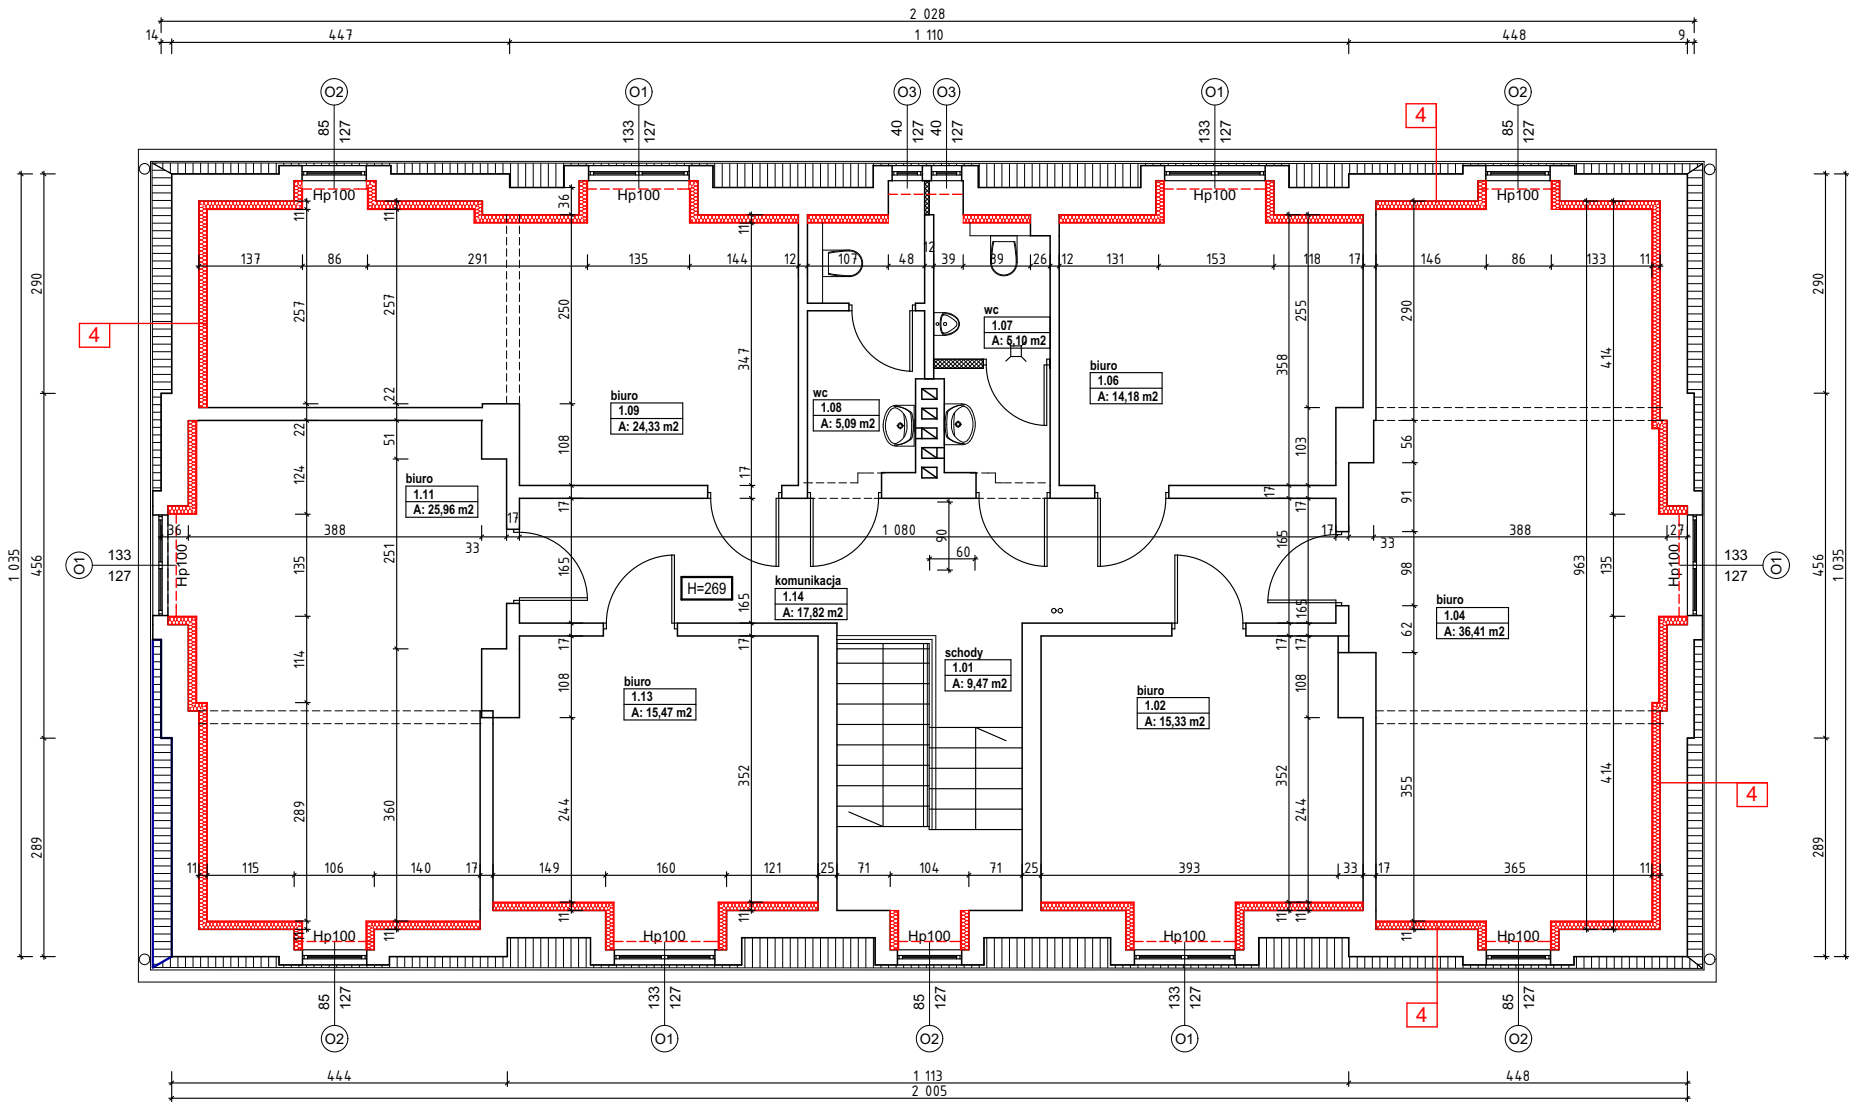

RZUT 1 PIĘTRA
stan projektowany

UWAGA:
-przed pokryciem ścian
masą bitumiczną ściany
zagruntować wg
wskazówek producenta
masy

1- ŚCIANY PIWNICY

- 1.FOLIA RUBERKOWA
2. POLISTYREŃ EKSTRUROWANY ($\lambda=0,032 \text{ W/mK}$) 12 cm
3. MASA BITUMICZNA np. Silplast
4. istniejąca ściana fundamentowa z cegły
5. tynk wewnętrzny

2- ŚCIANY PARTERU:

- 1.WYPRAWA CIENKOWARSTWOWA kolor wg rys. elewacji
- 2.SIATKA Z WŁÓKNA SZKLANEGO
- 3.STYROPIAN GRAFITOWY ($\lambda=0,032 \text{ W/mK}$) 14 cm
4. istniejące ściany z cegły
5. tynk wewnętrzny

3- STREFA WEJŚCIA:

1. istniejąca dachówka na konstrukcji drewnianej
2. pustka powietrzna
3. istniejąca ściana z cegły
4. PŁYTA TERMOIZOLACYJNA PIR DO OCIEPLENIA WEWNĄTRZ BUDYNKU WYKONCZONA JEDNOSTRONNIE PŁYTA GIPSOWO KARTONOWĄ Z FOLIĄ IZOLACYJNĄ POMIĘDZY WARSTWĄ GIPSU I PIR 10cm+9,5mm ($\lambda=0,022 \text{ W/mK}$)

4- ŚCIANY PIĘTRA:

1. istniejąca dachówka na konstrukcji drewnianej
2. pustka powietrzna
3. istniejąca ściana z cegły
4. PŁYTA TERMOIZOLACYJNA PIR DO OCIEPLENIA WEWNĄTRZ BUDYNKU WYKONCZONA JEDNOSTRONNIE PŁYTA GIPSOWO KARTONOWĄ Z FOLIĄ IZOLACYJNĄ POMIĘDZY WARSTWĄ GIPSU I PIR 10cm+9,5mm ($\lambda=0,022 \text{ W/mK}$)

5 - COKÓŁ:

- 1.TYNK ŻYWIČNY barwiony w masie, kolor wg rys. elewacji
2. POLISTYREŃ EKSTRUROWANY ($\lambda=0,032 \text{ W/mK}$) 12 cm
- 3.ZAPRAWA KŁĘJOWO- SZPACHLOWA
4. istniejąca ściana piwnicy-cokół cegła 69 cm
5. tynk wewnętrzny

6- DACH Z DACHÓWKI:

1. istniejąca dachówka na konstrukcji drewnianej
2. WELNA MINERALNA MIĘDZY KROKWIAMI ($\lambda=0,036 \text{ W/mK}$) 14 cm
3. PŁYTY Z WELNY MINERALNEJ ($\lambda=0,036 \text{ W/mK}$) 6 cm
- 4.FOLIA PAROIZOLACYJNA

7- STROPODACH ARCHIWUM

1. PAPA TERMOZGRZEWALNA
2. STYROPAPA ($\lambda=0,039 \text{ W/mK}$) 25cm
3. istniejący stropodach

| Zestawienie Powierzchni Piętro 1 | | |
|----------------------------------|---------------------|-----------------------------|
| Nr | Nazwa pomieszczenia | Powierzchnia |
| 1.01 | schody | 9,14 |
| 1.02 | biuro | 15,93 |
| 1.03 | biuro | 10,52 |
| 1.04 | biuro | 16,12 |
| 1.05 | biuro | 10,56 |
| 1.06 | biuro | 14,72 |
| 1.07 | ksero | 5,09 |
| 1.08 | wc | 5,28 |
| 1.09 | biuro | 14,72 |
| 1.10 | biuro | 10,53 |
| 1.11 | biuro | 16,15 |
| 1.12 | biuro | 10,40 |
| 1.13 | biuro | 16,05 |
| 1.14 | komunikacja | 17,82 |
| | | 173,03 m² |

UWAGI!

Obróbki blacharskie :

rynny, rury spustowe, pasy nad- i podrynnowe, parapety zewnętrzne, obróbki gzymsów wykonać z blachy stalowej powlekanej w kolorystyce elewacji wg RAL 7005 Parapety zakończyć zaślepkami.
Rynny i rury spustowe- wprowadzić systemy przeciwbodzeniowe składające się z kabli grzejnych oraz termostatów.
Na wszystkich obróbkach blacharskich zachować minimalne spadki w kierunkach odwodnień wg obowiązujących przepisów.

Pozostałe:

- Wszystkie prace prowadzić pod nadzorem osoby uprawnionej z uwzględnieniem zasad i przepisów BHP;
- Przed zamówieniem materiałów sprawdzić wszystkie wymiary i powierzchnie;
- Boki wnek okiennych docieplić styropianem minimum 3cm;
- Wszystkie krawędzie i narożniki docieplić zabezpieczyć - rozwiązania systemowe;

Przedmiotowany projekt (utwór architektoniczny) jest chroniony prawem autorskim z dnia 4 lutego 1994r. (Dz.U.Nr 24 24 poz. 83 z dnia 23 lutego 1994r. z późn. zm.)
Zwielokrotnianie egzemplarzy, odsprzedaż lub jakiegokolwiek inne wprowadzanie do obrotu bez zgody autorów są zabronione.



STRUKTON


PRACOWNIA PROJEKTOWA

40-758 Katowice

ul. Ogrodowa 24,

tel. +48 32 202 20 80

| | | | | | |
|------------------|--|----------------|--------|---------|----------|
| EMAT | PROJEKT BUDOWLANYTERMOMODERNIZACJI BUDYNKU NR 8 KWP W ZABRZU, PRZY UL. 1 MAJA 8 DZ. NR.3256/3 | | | | |
| NWESTOR | KOMENDA WOJEWÓDZKA POLICJI W KATOWICACH 40-038 KATOWICE, UL. LOMPY 19 | | | | |
| NAZWA RYSUNKU | RZUT PIĘTRA stan projektowany | | | NR RYS. | 13 |
| PROJEKT. | mgr inż. arch. Jakub Dąbrowski | NR UPR. | PODPIS | SKALA | 1:100 |
| OPRAC. | mgr inż. arch. Katarzyna Kurzydło | | | FORMAT | A3 |
| SPRAW. | mgr inż. arch. Hanna Dąbrowska | 57/06/SLOKK/II | | DATA | MAJ 2017 |

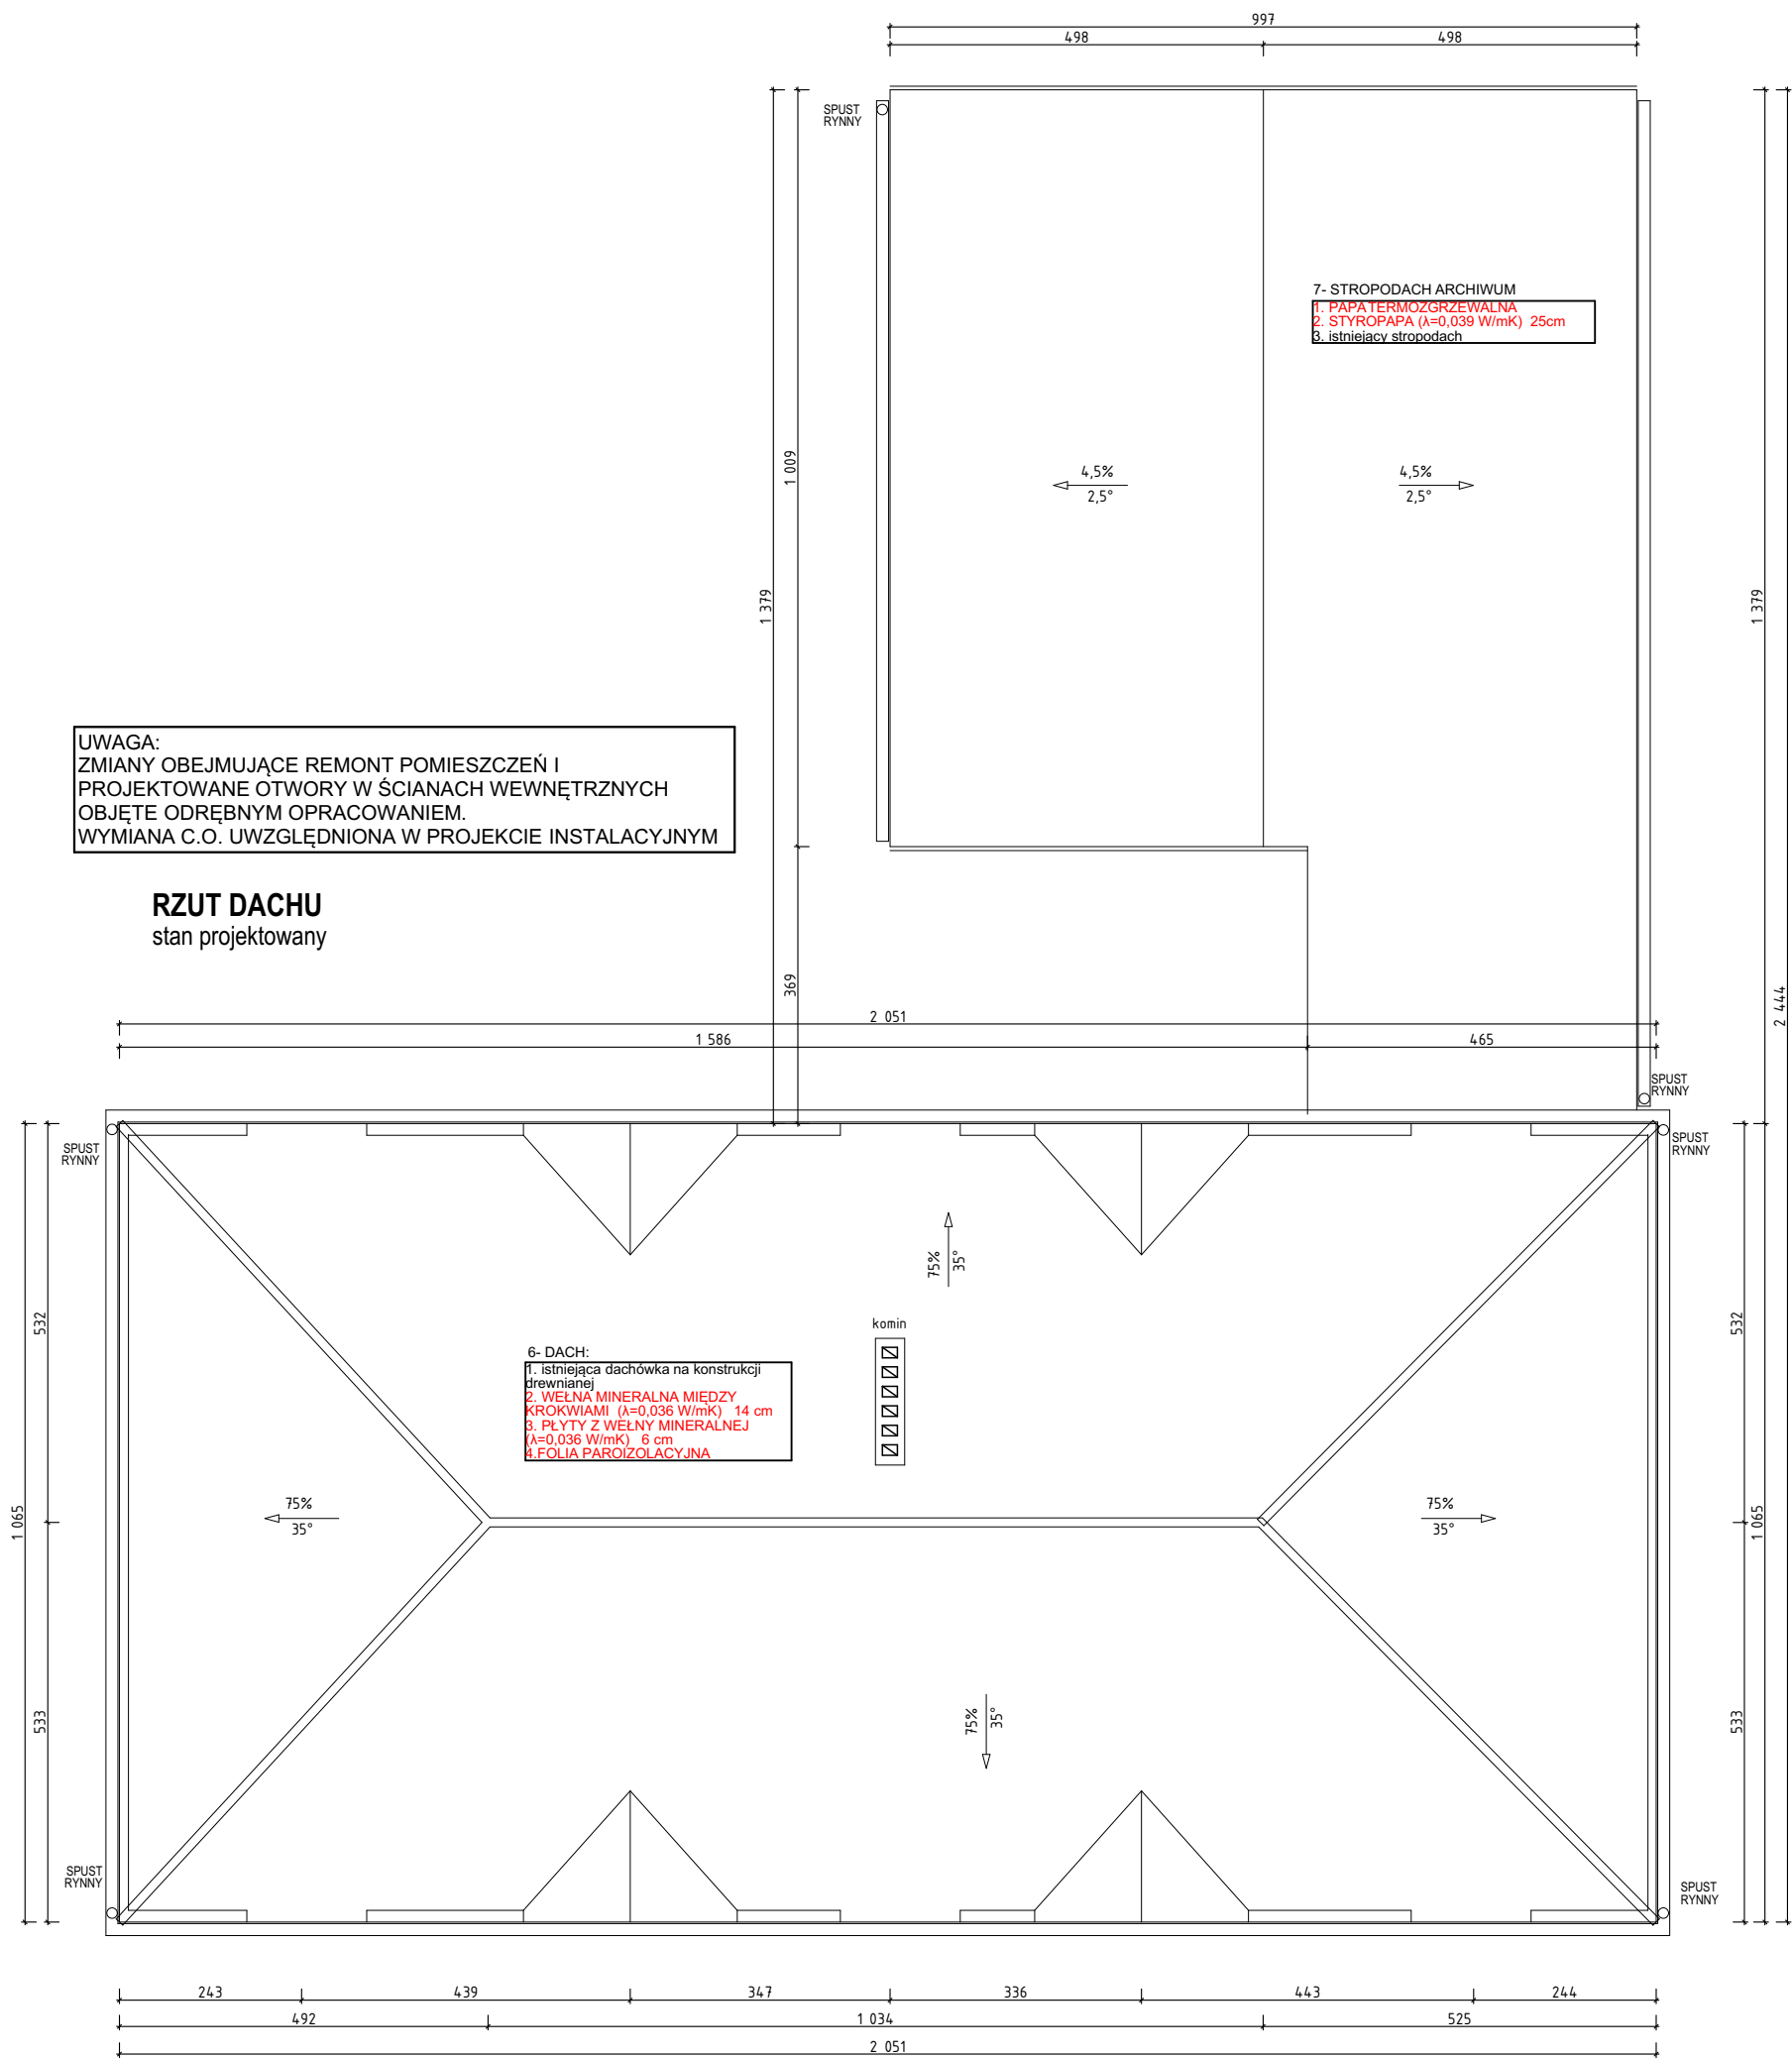

Przedmiotowy projekt (utwór architektoniczny) jest chroniony prawem autorskim z dnia 4 lutego 1994r. (Dz.U.Nr 24 24 poz. 83 z dnia 23 lutego 1994r. z późn. zm.)
Zwielokrotnianie egzemplarzy, odsprzedaż lub jakiegokolwiek inne wprowadzanie do obrotu bez zgody autorów są zabronione.

| | | | | | |
|---|---|----------------|--|---------|----------|
| <div><div><div></div><div>STRUKTON</div><div>PRACOWNIA PROJEKTOWA</div></div></div> | | | 40-758 Katowice ul. Ogrodowa 24, tel. +48 32 202 20 80 | | |
| TEMAT | PROJEKT BUDOWLANY TERMOMODERNIZACJI BUDYNKU NR 8 KWP W ZABRZU, PRZY UL. 1 MAJA 8 DZ. NR.3256/3 | | | | |
| INWESTOR | KOMENDA WOJEWÓDZKA POLICJI W KATOWICACH 40-038 KATOWICE, UL. LOMPY 19 | | | | |
| NAZWA RYSUNKU | RZUT DACHU stan projektowany | | | NR RYS. | 14 |
| | | NR UPR. | PODPIS | SKALA | 1:100 |
| PROJEKT. | mgr inż. arch. Jakub Dąbrowski | 382/90 | | FORMAT | A3 |
| OPRAC. | mgr inż. arch. Katarzyna Kurzydło | | | | |
| SPRAW. | mgr inż. arch. Hanna Dąbrowska | 57/06/SLOKK/II | | DATA | MAJ 2017 |

UWAGA:
ZMIANY OBEJMUJĄCE REMONT POMIESZCZEŃ I
PROJEKTOWANE OTWORY W ŚCIANACH WEWNĘTRZNYCH
OBJĘTE ODRĘBNYM OPRACOWANIEM.
WYMIANA C.O. UWZGLĘDNIONA W PROJEKCIE INSTALACYJNYM

6- DACH:
1. istniejąca dachówka na konstrukcji
drewnianej
2. WEŁNA MINERALNA MIĘDZY
KROKWIAMI ($\lambda=0,036$ W/mK) 14 cm
3. PŁYTY Z WEŁNY MINERALNEJ
($\lambda=0,036$ W/mK) 6 cm
4.FOLIA PAROIZOLACYJNA

4- ŚCIANY PIĘTRA:
1.istniejąca dachówka na konstrukcji
drewnianej
2. pustka powietrzna
3. istniejąca ściana z cegły
4. PŁYTA TERMOIZOLACYJNA PIR DO
OCIEPLEN WEWNĄTRZ BUDYNKU
WYKONCZONA JEDNOSTRONNIE
PŁYTA GIPSOWO KARTONOWĄ Z
FOLIA IZOLACYJNĄ POMIĘDZY
WARSTWĄ GIPSU I PIR
10cm+9,5mm ($\lambda=0,022$ W/mK)

2- ŚCIANY PARTERU:
1.WYPRAWA CIENKOWARSTWOWA
kolor wg rys. elewacji
2. SIATKA Z WŁÓKNA SZKLANEGO
2.STYROPIAN GRAFITOWY
($\lambda=0,032$ W/mK) 14 cm
3.ZAPRAWA KLEJOWO-SZPACHLOWA
4. istniejące ściany z cegły
5. tynk wewnętrzny

5 - COKÓŁ:
1.TYNK ŻYWICZNY barwiony w masie,
kolor wg rys. elewacji
2. POLISTYREN EKSTRUDOWANY
($\lambda=0,032$ W/mK) 12 cm
3.ZAPRAWA KLEJOWO- SZPACHLOWA
4. istniejąca ściana piwnicy-cokół
cegła 69 cm
5. tynk wewnętrzny

UWAGA:
-przed pokryciem ścian
masą bitumiczną ściany
zagruntować wg
wskazówek producenta
masy

1- ŚCIANY PIWNICY
1.FOLIA KUBEŁKOWA
2. POLISTYREN EKSTRUDOWANY
($\lambda=0,032$ W/mK) 12 cm
od poziomu gruntu do głębokości
przemarzania -1m
3. MASA BITUMICZNA np. Silplast
4. istniejąca ściana fundamentowa z cegły
5. tynk wewnętrzny

7- STROPODACH ARCHIWUM
1. PAPA TERMOZGRZEWAŁNA
2. STYROPAPA ($\lambda=0,039$ W/mK) 25cm
3. istniejący stropodach

3- STREFA WEJŚCIA:
ŚCIANE WYKUSZU WYKONAĆ JAKO
PROSTĄ (ZLIKWIDOWAĆ ŁUK
ZEWNĘTRZNY)
- POLISTYREN EKSTRUDOWANY
($\lambda=0,032$ W/mK) GRUBOŚĆ MIN. 14cm

1.FOLIA KUBEŁKOWA
2. POLISTYREN EKSTRUDOWANY
($\lambda=0,032$ W/mK) 12 cm
od poziomu gruntu do głębokości
przemarzania -1m
3. MASA BITUMICZNA np. Silplast
4. istniejąca ściana fundamentowa z cegły
5. tynk wewnętrzny


UWAGA:
-przed pokryciem ścian
masą bitumiczną ściany
zagruntować wg
wskazówek producenta
masy

UWAGI!
Obróbki blacharskie :
rynny, rury spustowe, pasy nad- i podrynnowe, parapety zewnętrzne, obróbki gzymsów
wykonać z blachy stalowej powlekanej w kolorystyce elewacji wg RAL 7005
Parapety zakończyć zaślepkami.
Rynny i rury spustowe- wprowadzić systemy przeciwooblodzeniowe składające się z kabli
grzejnych oraz termostatów.
Na wszystkich obróbkach blacharskich zachować minimalne spadki w kierunkach
odwodnień wg obowiązujących przepisów.
Pozostałe:
- Wszystkie prace prowadzić pod nadzorem osoby uprawnionej z uwzględnieniem zasad
i przepisów BHP;
- Przed zamówieniem materiałów sprawdzić wszystkie wymiary i powierzchnie;
- Boki wnek okiennych docieplić styropianem minimum 3cm;
- Wszystkie krawędzie i narożniki docieplić zabezpieczyć - rozwiązania systemowe;

Przedmiotowany projekt(utwór architektoniczny) jest chroniony prawem autorskim z dnia 4 lutego 1994r. (Dz.U.Nr 24 24 poz. 83 z dnia 23 lutego 1994r. z późn. zm.)
Zwielokrotnianie egzemplarzy, odsprzedaż lub jakiegokolwiek inne wprowadzanie do obrotu bez zgody autorów są zabronione.

| | | | | | |
|---|--|----------------|--|---------|-------------|
|  | | | 40-758 Katowice ul. Ogrodowa 24, tel. +48 32 202 20 80 | | |
| PRACOWNIA PROJEKTOWA | | | | | |
| TEMAT | PROJEKT BUDOWLANYTERMOMODERNIZACJI BUDYNKU NR 8 KWP W ZABRZU, PRZY UL. 1 MAJA 8 DZ. NR.3256/3 | | | | |
| INWESTOR | KOMENDA WOJEWÓDZKA POLICJI W KATOWICACH 40-038 KATOWICE, UL. LOMPY 19 | | | | |
| NAZWA RYSUNKU | PRZEKRÓJ stan projektowany | | | NR RYS. | 15 |
| PROJEKT. | mgr inż. arch. Jakub Dąbrowski | NR UPR. | 382/90 | PODPIS | SKALA |
| OPRAC. | mgr inż. arch. Katarzyna Kurzydło | | | | 1:75, 1:100 |
| SPRAW. | mgr inż. arch. Hanna Dąbrowska | 57/06/SLOKK/II | | | FORMAT |
| | | | | | A3 |
| | | | | DATA | MAJ 2017 |

ELEWACJA POŁUDNIOWA
stan projektowany

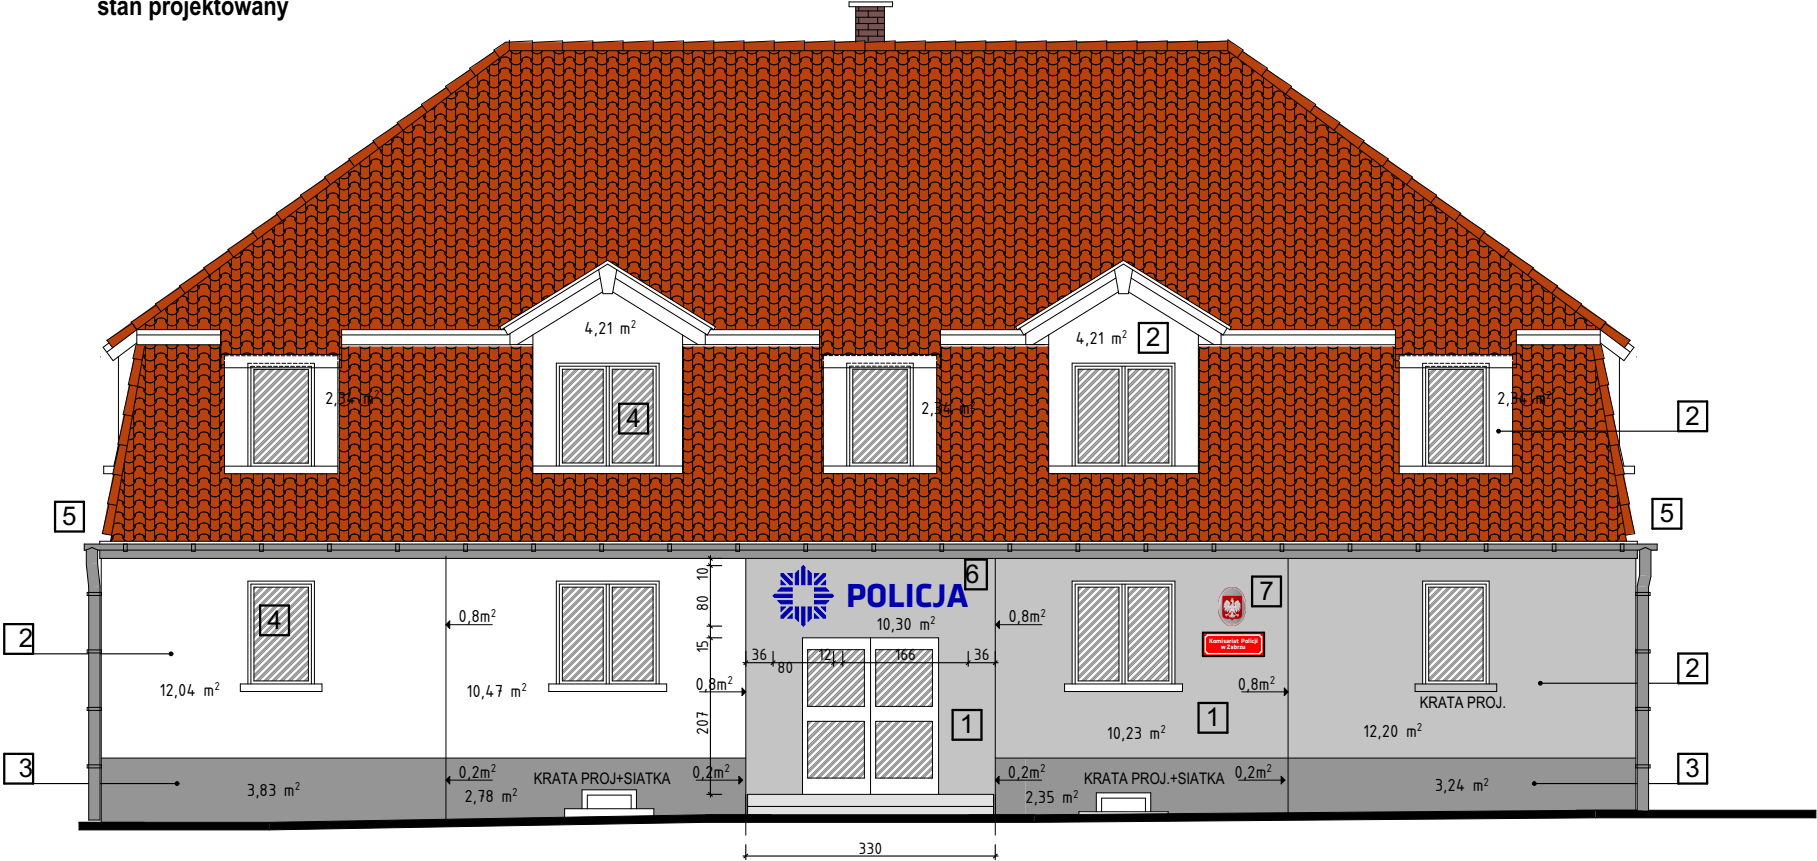

| | |
|---|--|
| 1 | tynek elewacyjny akrylowy kolor: wg NCS S2502-Y (szary) |
| 2 | tynek elewacyjny akrylowy kolor: NCS S 0502-Y (biały) |
| 3 | mozaikowa masa tynkarska wg KABE kolor Marmurit nr 245 wg Kabe gr.1,5mm |
| 4 | projektowane okna pcv- ramy w kolorze białym |
| 5 | rynny i obróbki blacharskie w kolorze szarym 7005 wg wzornika RAL |
| 6 | logo: elewacja wsch. i zach. i pd, litery 3d mocowane bezpośrednio do elewacji, kolor granatowy (5003 wg wzornika RAL) |
| 7 | tablice urzędowe |


Uwaga wszystkie elementy
oznakowania wykonać zgodnie
z "Księgą znaku i elementów
identyfikacji wizualnej
komend i komisariatów policji"

TABLICE URZĘDOWE




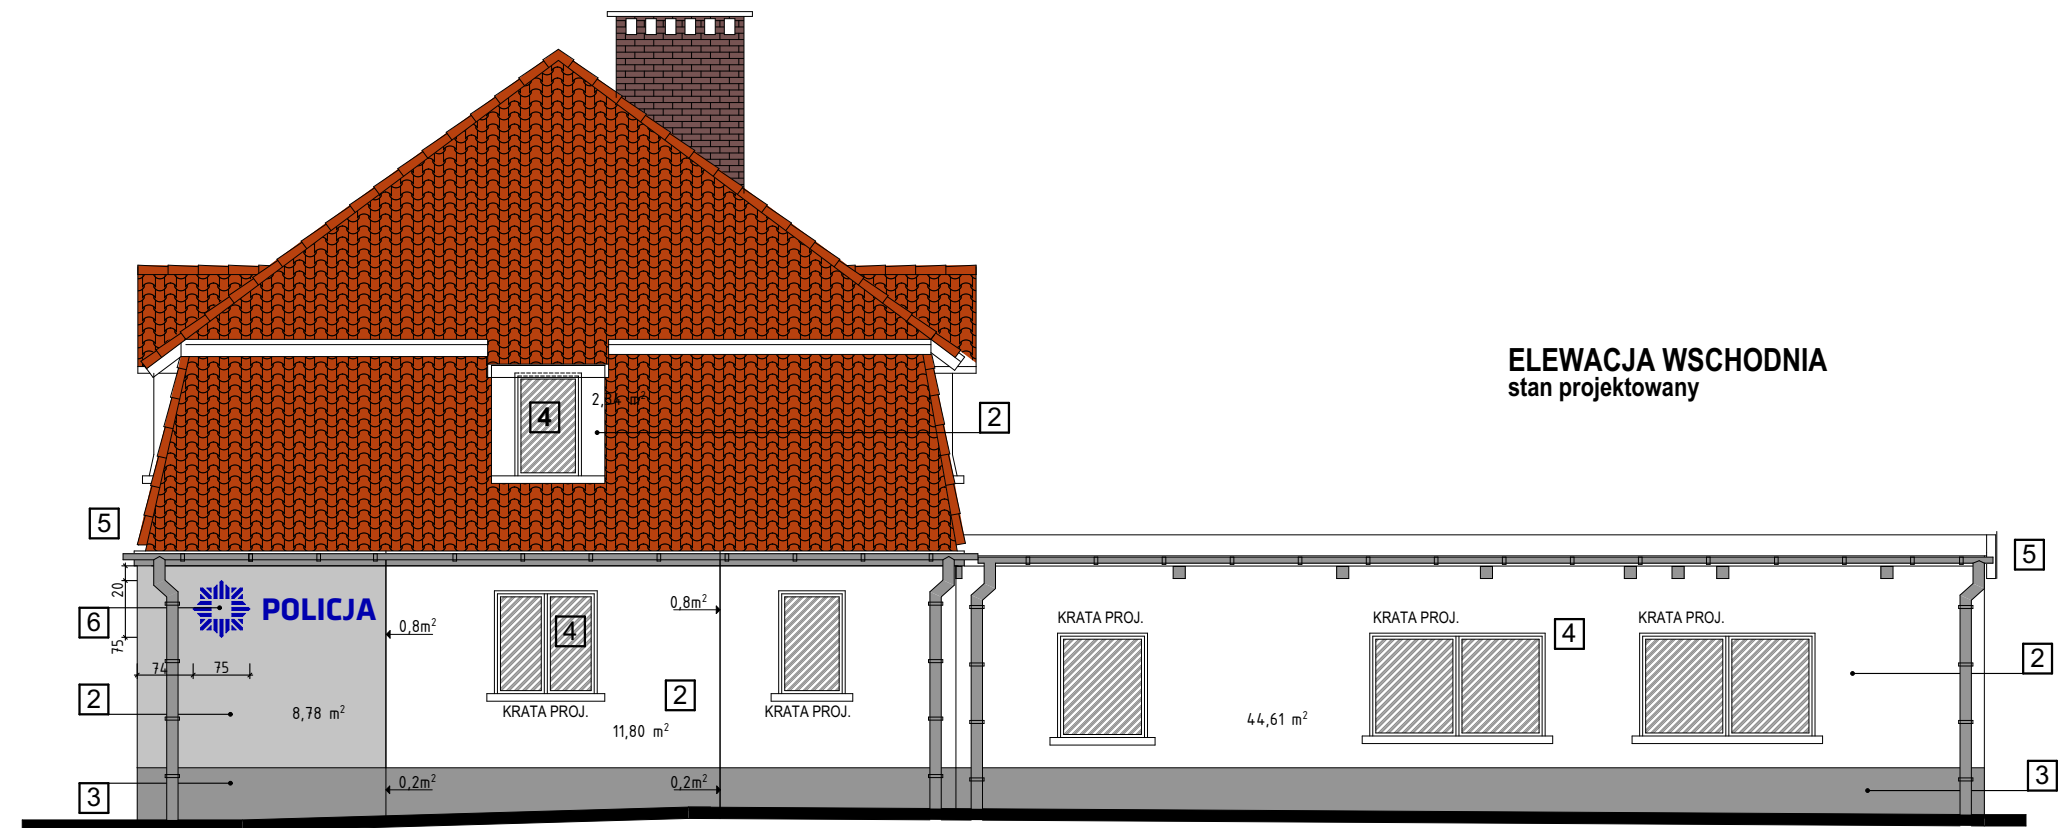
Godło owalne i tabliczka z nazwą instytucji.
Tablice emaliowane wypalane.
Zgodne z Rozporządzeniem Rady Ministrów
w sprawie tablic i pieczęci urzędowych

ELEWACJA PÓŁNOCNA
stan projektowany

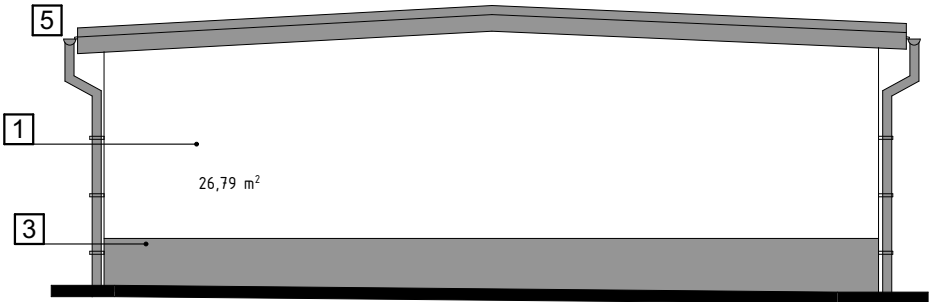

Przedmiotowany projekt(utwór architektoniczny) jest chroniony prawem autorskim z dnia 4 lutego 1994r. (Dz.U.Nr 24 24 poz. 83 z dnia 23 lutego 1994r. z późn. zm.)
Zwielokrotnianie egzemplarzy, odsprzedaż lub jakiegokolwiek inne wprowadzanie do obrotu bez zgody autorów są zabronione.


| | | | | | |
|--|--|----------------|--------|---------|----------|
| <div><div>STRUKTON PRACOWNIA PROJEKTOWA</div><div>40-758 Katowice ul. Ogrodowa 24, tel. +48 32 202 20 80</div></div> | | | | | |
| TEMAT | PROJEKT BUDOWLANYTERMOMODERNIZACJI BUDYNKU NR 8 KWP W ZABRZU, PRZY UL. 1 MAJA 8 DZ. NR.3256/3 | | | | |
| INWESTOR | KOMENDA WOJEWÓDZKA POLICJI W KATOWICACH 40-038 KATOWICE, UL. LOMPY 19 | | | | |
| NAZWA RYSUNKU | ELEWACJA POŁUDNIOWA stan projektowany | | | NR RYS. | 16 |
| PROJEKT. | mgr inż. arch. Jakub Dąbrowski | NR UPR. | 382/90 | SKALA | 1:100 |
| OPRAC. | mgr inż. arch. Katarzyna Kurzydło | | | FORMAT | A3 |
| SPRAW. | mgr inż. arch. Hanna Dąbrowska | 57/06/SLOKK/II | | DATA | MAJ 2017 |



ELEWACJA WSCHODNIA
stan projektowany


| | |
|---|--|
| 1 | tynk elewacyjny akrylowy kolor: wg NCS S2502-Y (szary) |
| 2 | tynk elewacyjny akrylowy kolor: NCS S 0502-Y (biały) |
| 3 | mozaikowa masa tynkarska wg KABE kolor Marmurit nr 245 wg Kabe gr.1,5mm |
| 4 | projektowane okna pcv- ramy w kolorze białym |
| 5 | rynny i obróbki blacharskie w kolorze szarym 7005 wg wzornika RAL |
| 6 | logo: elewacja wsch. i zach. i pd, litery 3d mocowane bezpośrednio do elewacji, kolor granatowy (5003 wg wzornika RAL) |
| 7 | tablice urzędowe |

Uwaga wszystkie elementy
oznakowania wykonać zgodnie
z "Księgą znaku i elementów
identyfikacji wizualnej
komend i komisariatów policji"

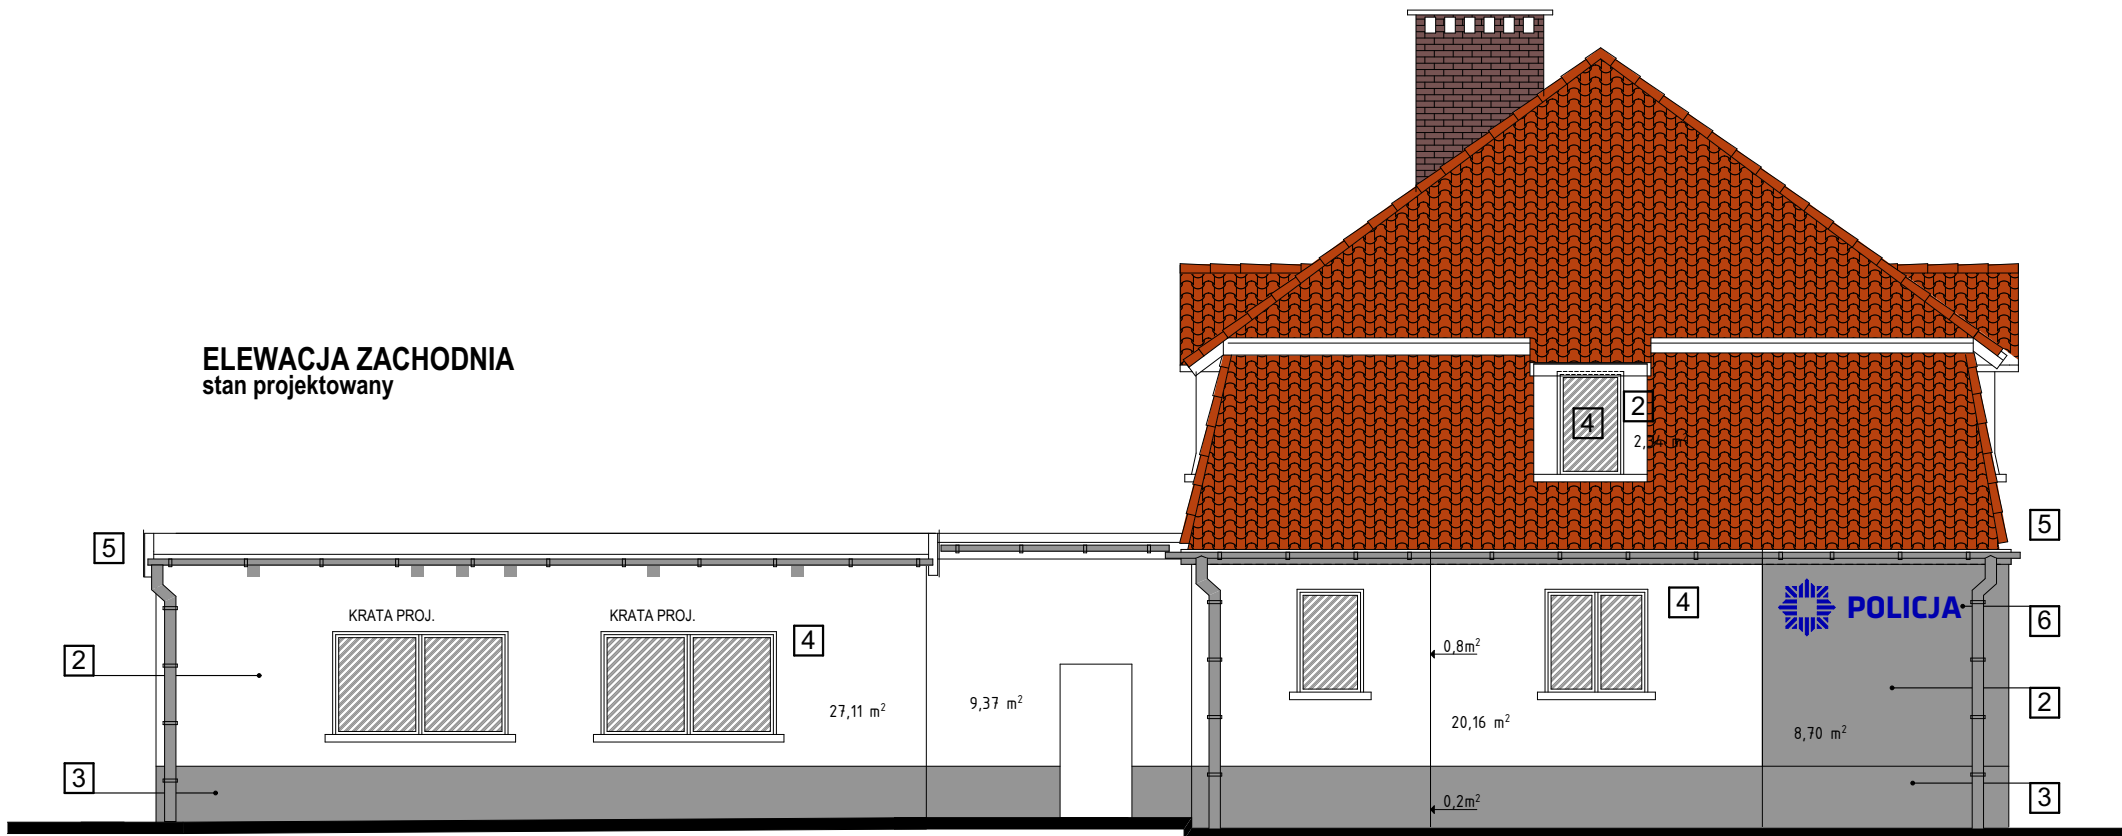


ELEWACJA ZACHODNIA
stan projektowany

Przedmiotowany projekt(utwór architektoniczny) jest chroniony prawem autorskim z dnia 4 lutego 1994r. (Dz.U.Nr 24 24 poz. 83 z dnia 23 lutego 1994r. z późn. zm.)
Zwielokrotnianie egzemplarzy, odsprzedaż lub jakiegokolwiek inne wprowadzanie do obrotu bez zgody autorów są zabronione.

| | | | | | |
|--|--|----------------|--------|---------|----------|
| <div><div>STRUKTON PRACOWNIA PROJEKTOWA</div><div>40-758 Katowice ul. Ogrodowa 24, tel. +48 32 202 20 80</div></div> | | | | | |
| TEMAT | PROJEKT BUDOWLANYTERMOMODERNIZACJI BUDYNKU NR 8 KWP W ZABRZU, PRZY UL. 1 MAJA 8 DZ. NR.3256/3 | | | | |
| INWESTOR | KOMENDA WOJEWÓDZKA POLICJI W KATOWICACH 40-038 KATOWICE, UL. LOMPY 19 | | | | |
| NAZWA RYSUNKU | ELEWACJE WSCHODNIA I ZACHODNIA stan projektowany | | | NR RYS. | 17 |
| PROJEKT. | mgr inż. arch. Jakub Dąbrowski | NR UPR. | 382/90 | SKALA | 1:100 |
| OPRAC. | mgr inż. arch. Katarzyna Kurzydło | | | FORMAT | A3 |
| SPRAW. | mgr inż. arch. Hanna Dąbrowska | 57/06/SLOKK/II | | DATA | MAJ 2017 |


ELEWACJA PÓŁNOCNA
stan projektowany

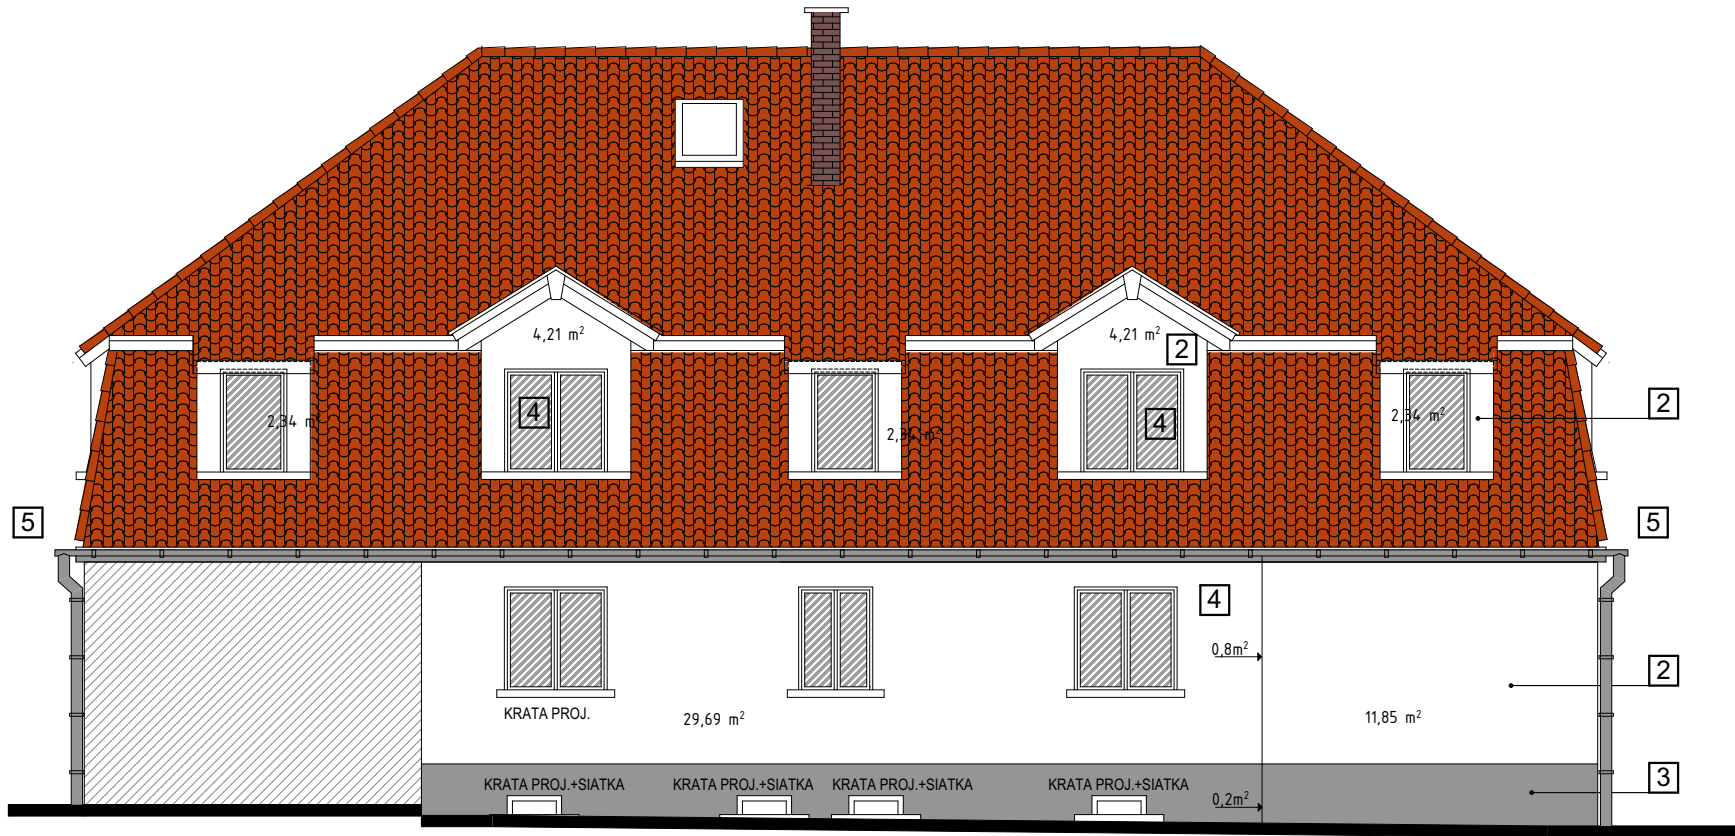

| | |
|---|--|
| 1 | tynek elewacyjny akrylowy kolor: wg NCS S2502-Y (szary) |
| 2 | tynek elewacyjny akrylowy kolor: NCS S 0502-Y (biały) |
| 3 | mozaikowa masa tynkarska wg KABE kolor Marmurit nr 245 wg Kabe gr.1,5mm |
| 4 | projektowane okna pcv- ramy w kolorze białym |
| 5 | rynny i obróbki blacharskie w kolorze szarym 7005 wg wzornika RAL |
| 6 | logo: elewacja wsch. i zach. i pd, litery 3d mocowane bezpośrednio do elewacji, kolor granatowy (5003 wg wzornika RAL) |
| 7 | tablice urzędowe |

Uwaga wszystkie elementy
oznakowania wykonać zgodnie
z "Księgą znaku i elementów
identyfikacji wizualnej
komend i komisariatów policji"

ELEWACJA POŁUDNIOWA
stan projektowany

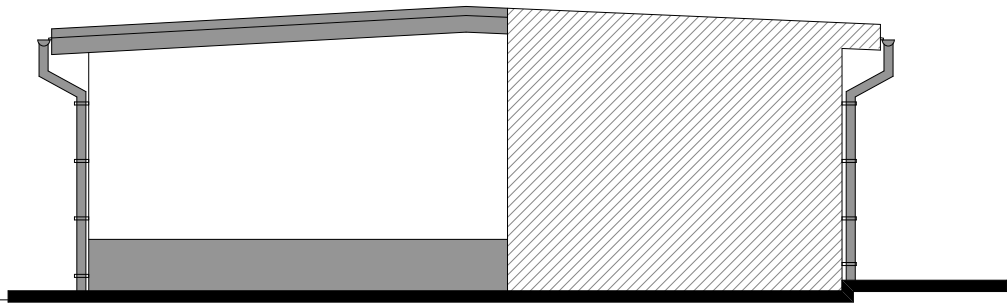

| | | | | | |
|---|--|----------------|--------|---------|----------|
| <div><div><div><div><div></div><div>STRUKTON</div></div><div>PRACOWNIA PROJEKTOWA</div></div><div><div>40-758 Katowice</div><div>ul. Ogrodowa 24,</div><div>tel. +48 32 202 20 80</div></div></div></div> | | | | | |
| TEMAT | PROJEKT BUDOWLANYTERMOMODERNIZACJI BUDYNKU NR 8 KWP W ZABRZU, PRZY UL. 1 MAJA 8 DZ. NR.3256/3 | | | | |
| INWESTOR | KOMENDA WOJEWÓDZKA POLICJI W KATOWICACH 40-038 KATOWICE, UL. LOMPY 19 | | | | |
| NAZWA RYSUNKU | ELEWACJA PÓŁNOCNA stan projektowany | | | NR RYS. | 18 |
| PROJEKT. | mgr inż. arch. Jakub Dąbrowski | NR UPR. | PODPIS | SKALA | 1:100 |
| OPRAC. | mgr inż. arch. Katarzyna Kurzydło | 382/90 | | FORMAT | A3 |
| SPRAW. | mgr inż. arch. Hanna Dąbrowska | 57/06/SLOKK/II | | DATA | MAJ 2017 |

ZESTAWIENIE OKIEN

| | | 01 | 02 | 03 | 04 | 05 | 06 |
|-------------------------------|----------|---|---|---|---|---|--|
| SCHEMAT | | | | | | | |
| WYMIARY OKNA [cm] | | 120 x 225 | 143 x 214 | 40x127 | 122x134 | 231x134 | 75x40 |
| WYMIARY OTWORU W ŚCIANIE [cm] | | 124 x 230 | 147 x 220 | 44x132 | 126x139 | 235x139 | 79x45 |
| ILOŚĆ | piwnica | 0 | 0 | 0 | 0 | 0 | 6 |
| | parter | 6 | 4 | 2 | 1 | 4 | 0 |
| | 1 piętro | 6 | 5 | 2 | 0 | 0 | 0 |
| | SUMA: | 12 | 9 | 4 | 1 | 4 | 6 |
| UWAGI: | | okno PCV z nawiewnikiem; okno o klasie antywłamaniowej WK2 szklone szkłem bezpiecznym klasy P4 Umax dla całego okna = 1,0 W/m2K | okno PCV z nawiewnikiem; okno o klasie antywłamaniowej WK2 szklone szkłem bezpiecznym klasy P4 Umax dla całego okna = 1,0 W/m2K | okno PCV z nawiewnikiem; okno o klasie antywłamaniowej WK2 szklone szkłem bezpiecznym klasy P4 Umax dla całego okna = 1,0 W/m2K | okno PCV z nawiewnikiem; okno o klasie antywłamaniowej WK2 szklone szkłem bezpiecznym klasy P4 Umax dla całego okna = 1,0 W/m2K | okno PCV z nawiewnikiem; okno o klasie antywłamaniowej WK2 szklone szkłem bezpiecznym klasy P4 Umax dla całego okna = 1,0 W/m2K | okno PCV Umax dla całego okna = 1,0 W/m2K |

UWAGA:
- Przed zamówieniem okien sprawdzić wszystkie wymiary na miejscu budowy;
- Montaż zgodnie z rozwiązaniami systemowymi i wytycznymi producenta;

ZESTAWIENIE DRZWI

| | | D1 | D2 |
|-----------------------------------|------------|--|---|
| SCHEMAT | | | |
| WYMIARY W ŚWIETLE OŚCIEŻNICY [cm] | | 180 x 210 | 90 x 200 |
| WYMIARY OTWORU W ŚCIANIE [cm] | | 200 x 215 | 100 x 205 |
| ORIENTACJA | | | lewe prawe |
| ILOŚĆ | przysiemie | 1 | 1 0 |
| | SUMA: | 1 | 1 0 |
| UWAGI: | | Drzwi zewnętrzne, dwuskrzydłowe. Wymiar skrzydła czynnego 90cm. Rama aluminiowa w kolorze grafitowym. RAL 7015. Szkło bezpieczne. Drzwi z zamkiem patentowym. Klamka dwustronna. Drzwi szklone szkłem bezpiecznym klasy P4. Umax drzwi = 1,5 W/m2K | Drzwi zewnętrzne, służbowe. Drzwi jednoskrzydłowe, pełne, stalowe w kolorze grafitowym. RAL 7015. Antywłamaniowe RC3. Drzwi z zamkiem patentowym. Klamka dwustronna. Drzwi wyposażone w kontrolę dostępu. Umax drzwi = 1,5 W/m2K |


UWAGA:
- Przed zamówieniem drzwi sprawdzić wszystkie wymiary na miejscu budowy;
- Montaż zgodnie z rozwiązaniami systemowymi i wytycznymi producenta;

UWAGA:
Okna piwnicy, archiwum oraz pomieszczenia dokumentów niejawnych zabezpieczyć zakotwionymi stalowymi kratami zewnętrznymi z prętów o średnicy co najmniej 16 mm, dopuszcza się inne zabezpieczenia posiadające odporność na włamanie nie mniejszą niż krata (zaleca się np. zamknięcie co najmniej w klasie 2, wg Polskiej Normy PN- ENV 1627)
W oknach piwnicy dodatkowo od strony zewnętrznej zamontować siatki stalowe w ramach z kątowników stalowych.

Przedmiotowany projekt (utwór architektoniczny) jest chroniony prawem autorskim z dnia 4 lutego 1994r. (Dz.U.Nr 24 24 poz. 83 z dnia 23 lutego 1994r. z późn. zm.)
Zwielokrotnianie egzemplarzy, odsprzedaż lub jakiegokolwiek inne wprowadzanie do obrotu bez zgody autorów są zabronione.

| | | | | | | |
|--|--|----------------|--------|--|----------|----|
| <div><div></div><div>STRUKTON PRACOWNIA PROJEKTOWA</div></div> | | | | 40-758 Katowice ul. Ogrodowa 24, tel. +48 32 202 20 80 | | |
| TEMAT | PROJEKT BUDOWLANYTERMOMODERNIZACJI BUDYNKU NR 8 KWP W ZABRZU, PRZY UL. 1 MAJA 8 DZ. NR.3256/3 | | | | | |
| INWESTOR | KOMENDA WOJEWÓDZKA POLICJI W KATOWICACH 40-038 KATOWICE, UL. LOMPY 19 | | | | | |
| NAZWA RYSUNKU | ZESTAWIENIE OKIEN I DRZWI | | | NR RYS. | 19 | |
| | | | | SKALA | | |
| PROJEKT. | mgr inż. arch. Jakub Dąbrowski | NR UPR. | 382/90 | PODPIS | FORMAT | A3 |
| OPRAC. | mgr inż. arch. Katarzyna Kurzydło | | | | | |
| SPRAW. | mgr inż. arch. Hanna Dąbrowska | 57/06/SLOKK/II | | DATA | MAJ 2017 | |


KR1 - KRATA ZEWNĘTRZNA OKNA O1
 wykonać x 2

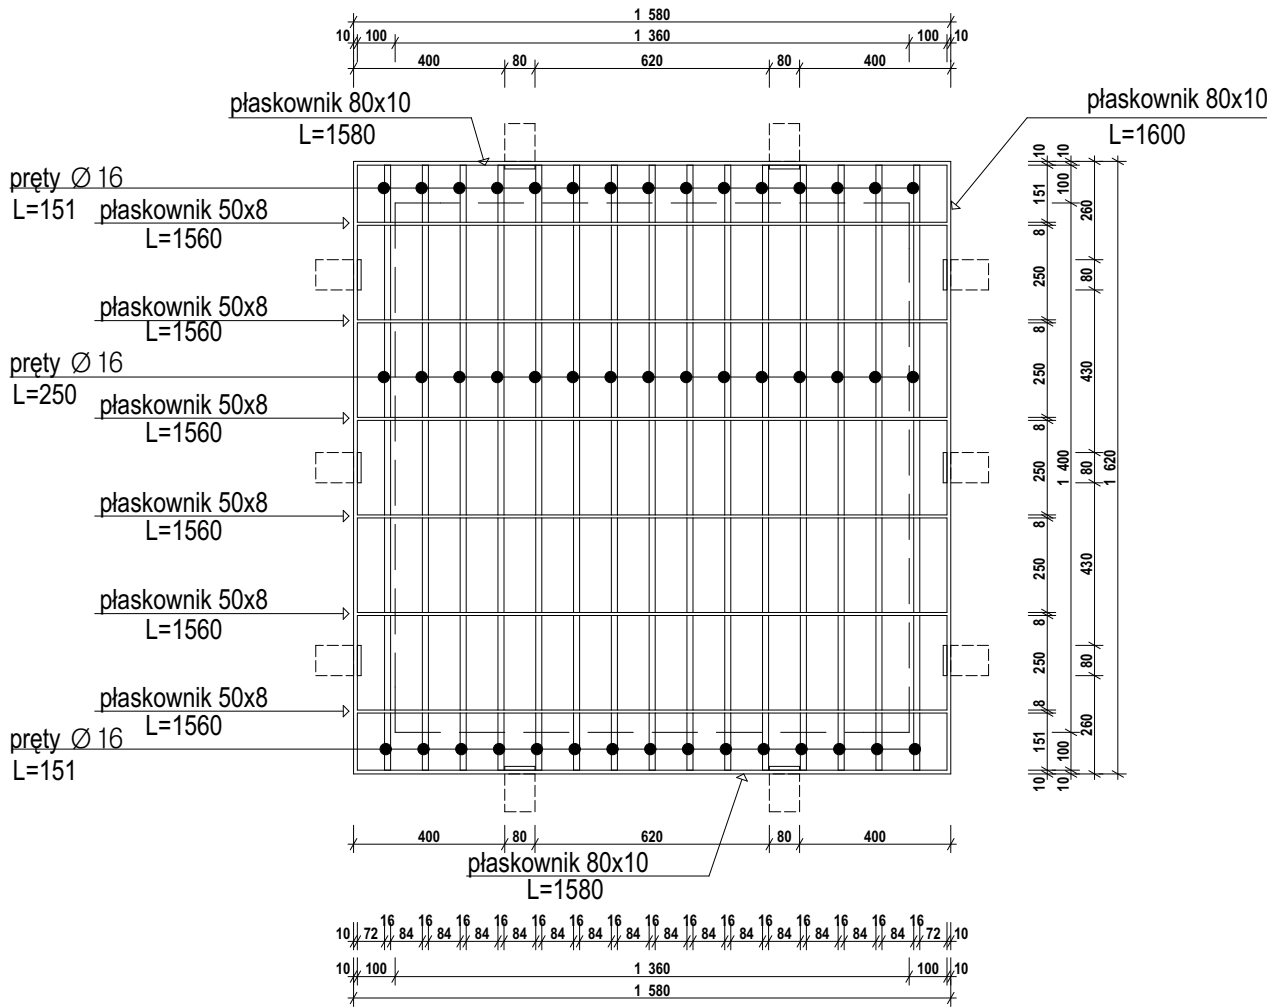

KRATA KR1

| PROFIL | DŁUGOŚĆ ELEMENTU [mm] | MASA JEDNOSTKOWA [kg/m] | MASA ELEMENTU [kg] | IŁOŚĆ SZTUK | MASA CAŁKOWITA |
|------------------|-----------------------------|-------------------------------|--------------------------|----------------|-------------------|
| pręt Ø16 | 151 | 1,58 | 0,24 | 30 | 7,16 |
| pręt Ø16 | 250 | 1,58 | 0,4 | 75 | 29,63 |
| plaskownik 50x8 | 1560 | 3,14 | 4,9 | 6 | 29,39 |
| plaskownik 80x10 | 1580 | 6,28 | 9,92 | 2 | 19,84 |
| plaskownik 80x10 | 1600 | 6,28 | 10,05 | 2 | 20,1 |
| SUMA | | | | | 106,11 |

KR2 - KRATA ZEWNĘTRZNA OKNA O2
 wykonać x 2

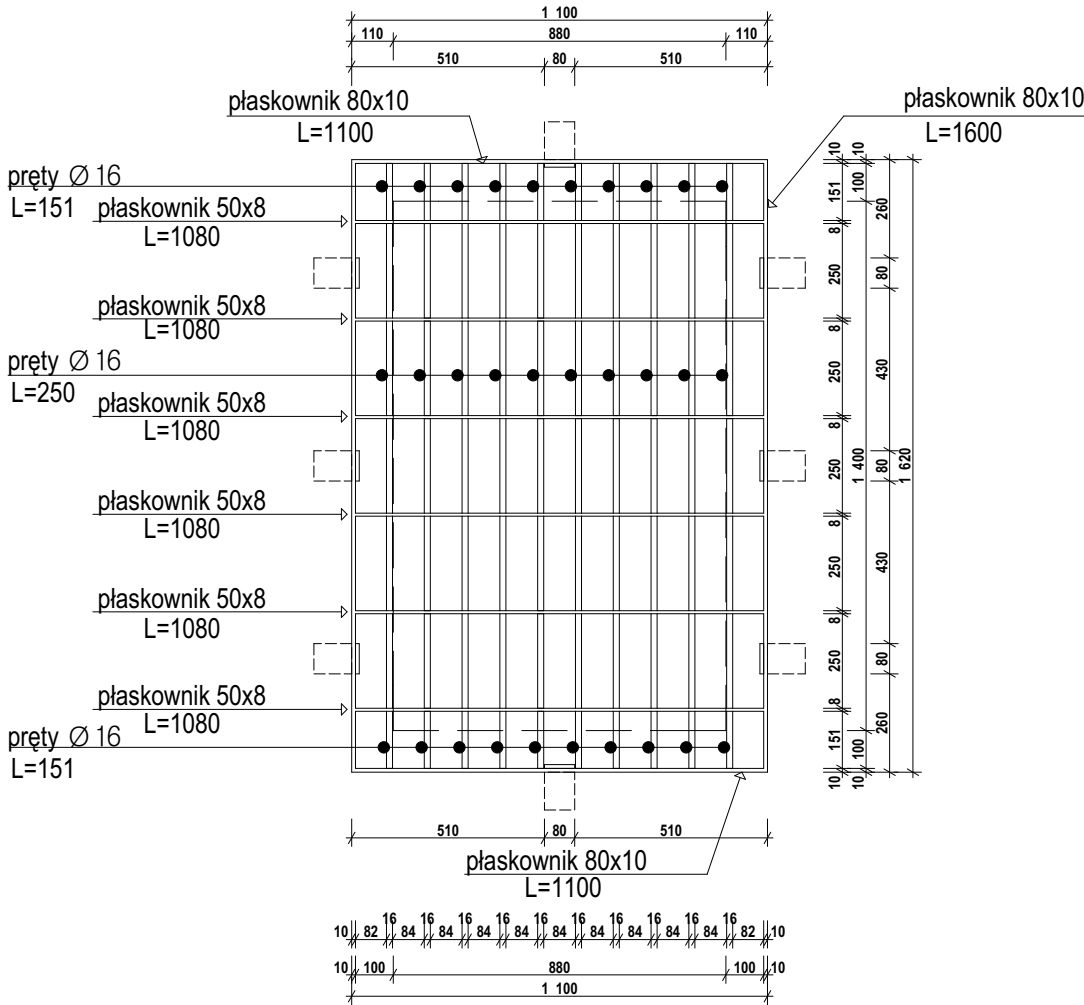


KRATA KR2

| PROFIL | DŁUGOŚĆ ELEMENTU [mm] | MASA JEDNOSTKOWA [kg/m] | MASA ELEMENTU [kg] | IŁOŚĆ SZTUK | MASA CAŁKOWITA |
|------------------|-----------------------------|-------------------------------|--------------------------|----------------|-------------------|
| pręt Ø16 | 151 | 1,58 | 0,24 | 20 | 4,77 |
| pręt Ø16 | 250 | 1,58 | 0,4 | 50 | 19,75 |
| plaskownik 50x8 | 1080 | 3,14 | 3,39 | 6 | 20,35 |
| plaskownik 80x10 | 1100 | 6,28 | 6,91 | 2 | 13,82 |
| plaskownik 80x10 | 1600 | 6,28 | 10,05 | 2 | 20,1 |
| SUMA | | | | | 78,78 |

Przedmiotowany projekt(utwór architektoniczny) jest chroniony prawem autorskim z dnia 4 lutego 1994r. (Dz.U.Nr 24 24 poz. 83 z dnia 23 lutego 1994r. z późn. zm.)
 Zwiększanie egzemplarzy, odsprzedaż lub jakiegokolwiek inne wprowadzanie do obrotu bez zgody autorów są zabronione.

| | | | | | |
|---|--|----------------|--|---------|----------|
|  | | | 40-758 Katowice ul. Ogrodowa 24, tel. +48 32 202 20 80 | | |
| TEMAT | PROJEKT BUDOWLANYTERMOMODERNIZACJI BUDYNKU NR 8 KWP W ZABRZU, PRZY UL. 1 MAJA 8 DZ. NR.3256/3 | | | | |
| INWESTOR | KOMENDA WOJEWÓDZKA POLICJI W KATOWICACH 40-038 KATOWICE, UL. LOMPY 19 | | | | |
| NAZWA RYSUNKU | KRATY KR1 I KR2 | | | NR RYS. | 20 |
| PROJEKT. | mgr inż. arch. Jakub Dąbrowski | NR UPR. | PODPIS | SKALA | 1:20 |
| OPRAC. | mgr inż. arch. Katarzyna Kurzydło | | | FORMAT | A3 |
| SPRAW. | mgr inż. arch. Hanna Dąbrowska | 57/06/SLOKK/II | | DATA | MAJ 2017 |


KR4 - KRATA ZEWNĘTRZNA OKNA O4
 wykonać x 1

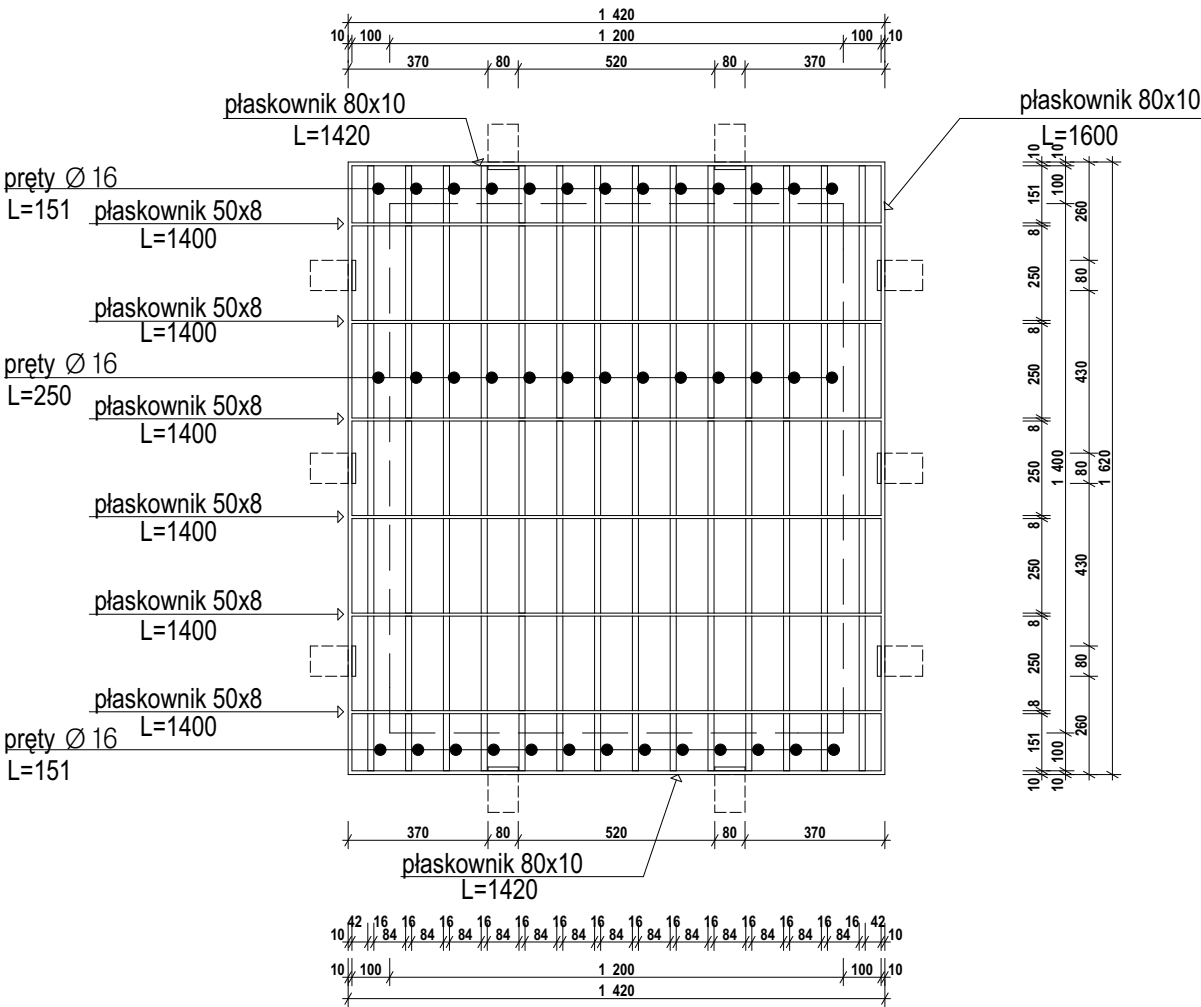


KRATA KR4

| PROFIL | DŁUGOŚĆ ELEMENTU [mm] | MASA JEDNOSTKOWA [kg/m] | MASA ELEMENTU [kg] | IŁOŚĆ SZTUK | MASA CAŁKOWITA |
|------------------|-----------------------------|-------------------------------|--------------------------|----------------|-------------------|
| pręt Ø16 | 151 | 1,58 | 0,24 | 28 | 6,68 |
| pręt Ø16 | 250 | 1,58 | 0,4 | 70 | 27,65 |
| płaskownik 50x8 | 1400 | 3,14 | 4,4 | 6 | 26,38 |
| płaskownik 80x10 | 1420 | 6,28 | 8,92 | 2 | 17,84 |
| płaskownik 80x10 | 1600 | 6,28 | 10,05 | 2 | 20,1 |
| SUMA | | | | | 98,64 |

ŁĄCZNIK
 MASA: 2,48kg

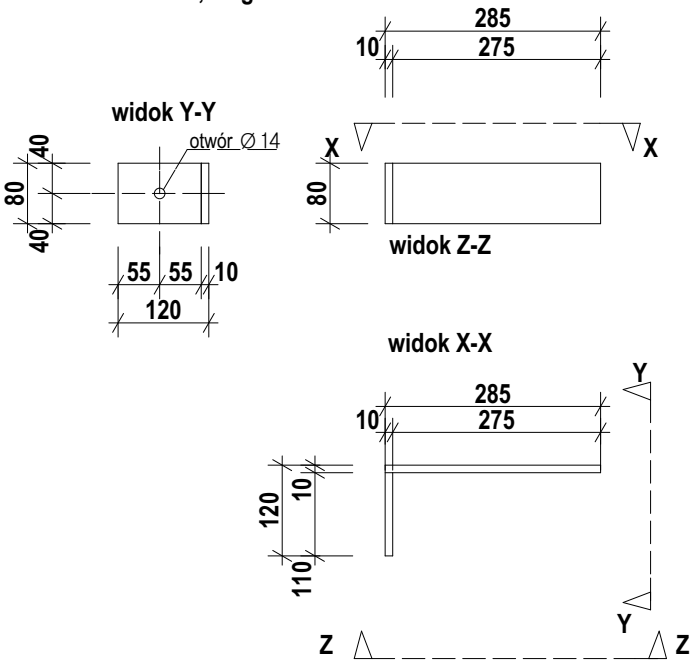


kotwienie łącznika do muru:
 FIS A M10x150, gvz, kl. 5.8
 głębokość zakotwienia 110mm
 szczelina pierścieniowa
 wypełniona zaprawą iniekcyjną
 zaprawa iniekcyjna fischer FIS V

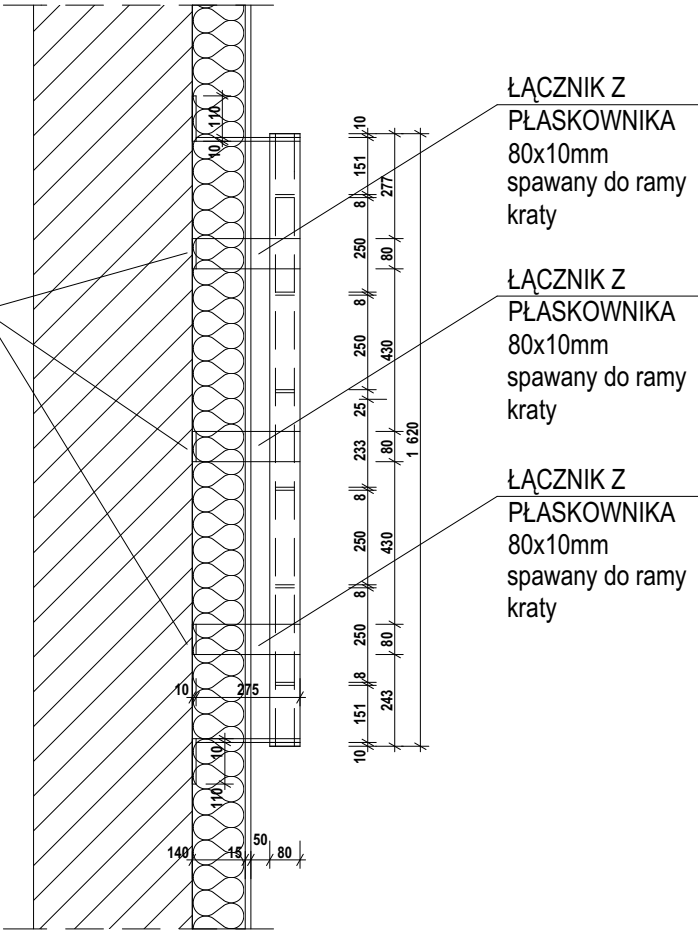

Przedmiotowany projekt(utwór architektoniczny) jest chroniony prawem autorskim z dnia 4 lutego 1994r. (Dz.U.Nr 24 24 poz. 83 z dnia 23 lutego 1994r. z późn. zm.)
 Zwiększanie egzemplarzy, odsprzedaż lub jakiegokolwiek inne wprowadzanie do obrotu bez zgody autorów są zabronione.


| | | | | | |
|---|---|----------------|--|---------|------------|
| <div>STRUKTON</div> <div>PRACOWNIA PROJEKTOWA</div> | | | 40-758 Katowice ul. Ogrodowa 24, tel. +48 32 202 20 80 | | |
| TEMAT | PROJEKT BUDOWLANY TERMOMODERNIZACJI BUDYNKU NR 8 KWP W ZABRZU, PRZY UL. 1 MAJA 8 DZ. NR.3256/3 | | | | |
| INWESTOR | KOMENDA WOJEWÓDZKA POLICJI W KATOWICACH 40-038 KATOWICE, UL. LOMPY 19 | | | | |
| NAZWA RYSUNKU | KRATA KR4 | | | NR RYS. | 21 |
| PROJEKT. | mgr inż. arch. Jakub Dąbrowski | NR UPR. | PODPIS | SKALA | 1:20, 1:10 |
| OPRAC. | mgr inż. arch. Katarzyna Kurzydło | | | FORMAT | A3 |
| SPRAW. | mgr inż. arch. Hanna Dąbrowska | 57/06/SŁOKK/II | | DATA | MAJ 2017 |

KR5 - KRATA ZEWNĘTRZNA OKNA O5
 wykonać x 4

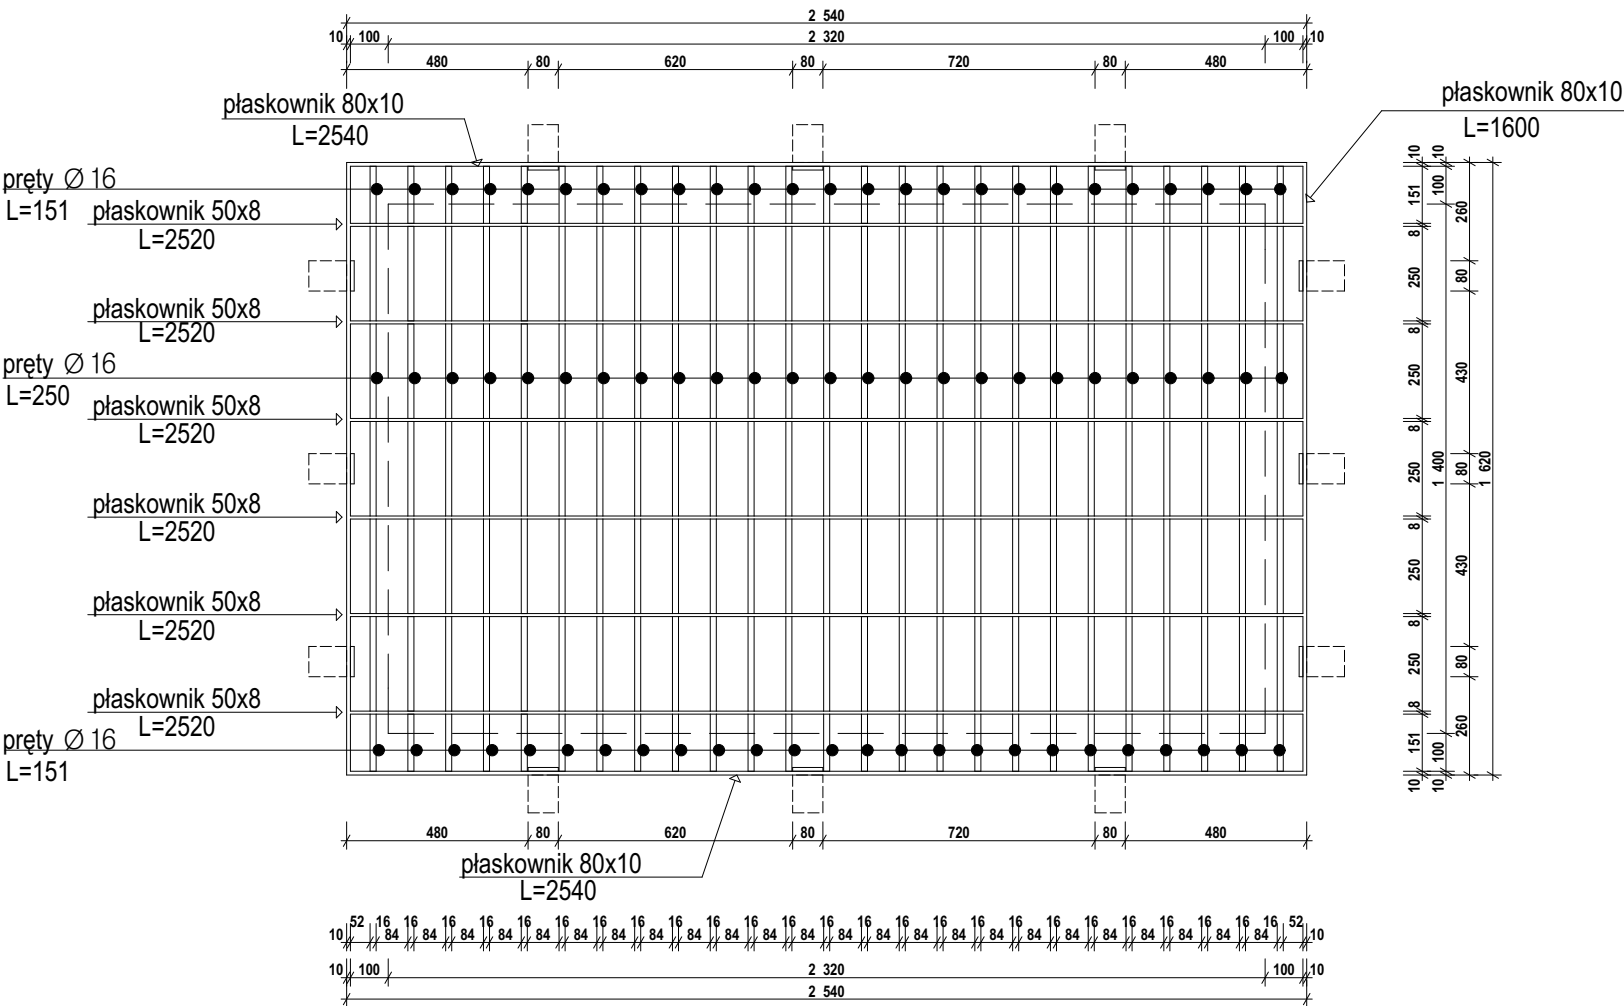


| PROFIL | DŁUGOŚĆ ELEMENTU [mm] | MASA JEDNOSTKOWA [kg/m] | MASA ELEMENTU [kg] | IŁOŚĆ SZTUK | MASA CAŁKOWITA |
|------------------|-----------------------|-------------------------|--------------------|-------------|----------------|
| pręt Ø16 | 151 | 1,58 | 0,24 | 50 | 11,93 |
| pręt Ø16 | 250 | 1,58 | 0,4 | 125 | 49,38 |
| płaskownik 50x8 | 2520 | 3,14 | 7,91 | 6 | 47,48 |
| płaskownik 80x10 | 2540 | 6,28 | 15,95 | 2 | 31,9 |
| płaskownik 80x10 | 1600 | 6,28 | 10,05 | 2 | 20,1 |
| SUMA | | | | | 160,78 |

KR6 - KRATA ZEWNĘTRZNA OKNA O9

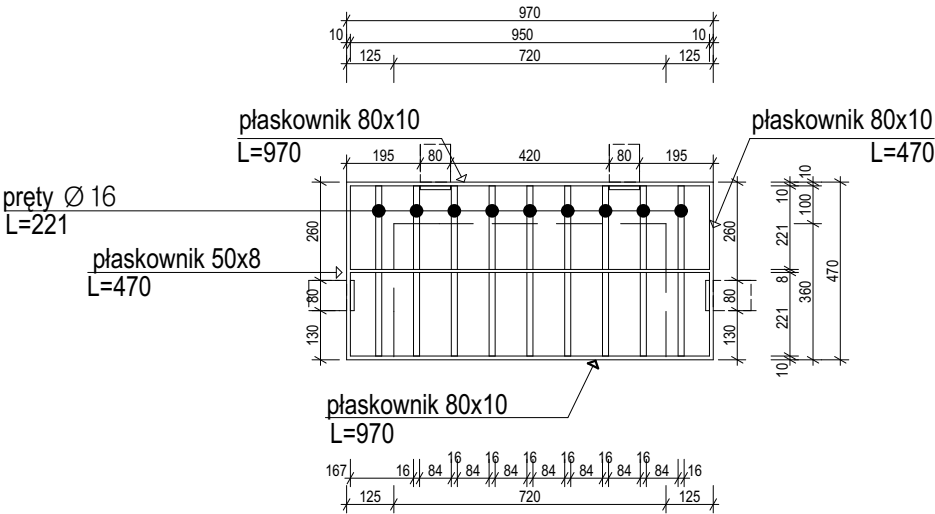


| PROFIL | DŁUGOŚĆ ELEMENTU [mm] | MASA JEDNOSTKOWA [kg/m] | MASA ELEMENTU [kg] | IŁOŚĆ SZTUK | MASA CAŁKOWITA |
|------------------|-----------------------|-------------------------|--------------------|-------------|----------------|
| pręt Ø16 | 221 | 1,58 | 0,35 | 18 | 6,29 |
| płaskownik 50x8 | 950 | 3,14 | 2,98 | 1 | 2,98 |
| płaskownik 80x10 | 970 | 6,28 | 6,09 | 2 | 12,18 |
| płaskownik 80x10 | 450 | 6,28 | 2,83 | 2 | 5,65 |
| SUMA | | | | | 27,1 |

SIATKA DLA KRATY KR6

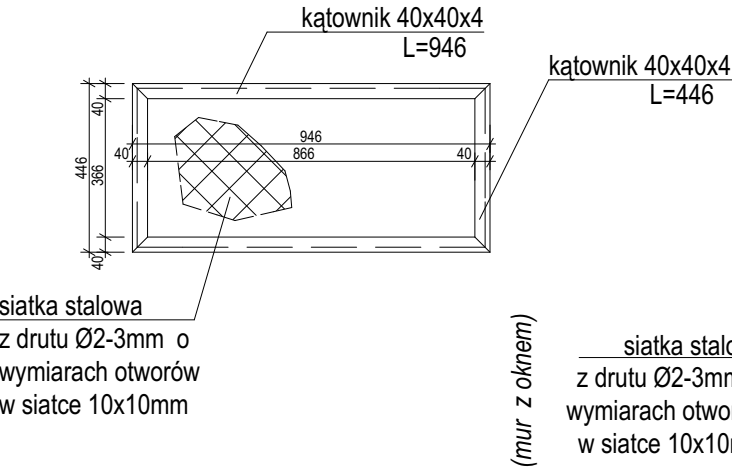

| PROFIL | DŁUGOŚĆ ELEMENTU [mm] | MASA JEDNOSTKOWA [kg/m] | MASA ELEMENTU [kg] | IŁOŚĆ SZTUK | MASA CAŁKOWITA |
|----------|-----------------------|-------------------------|--------------------|-------------|----------------|
| L40x40x4 | 946 | 1,39 | 1,31 | 2 | 2,63 |
| L40x40x4 | 446 | 1,39 | 0,62 | 2 | 1,24 |
| SUMA | | | | | 3,87 |

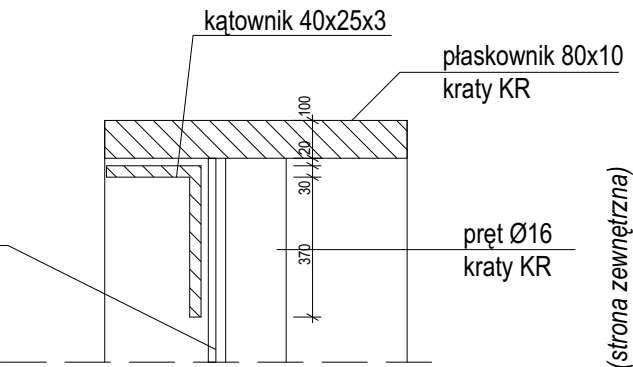

Przedmiotowany projekt(utwór architektoniczny) jest chroniony prawem autorskim z dnia 4 lutego 1994r. (Dz.U.Nr 24 24 poz. 83 z dnia 23 lutego 1994r. z późn. zm.)
 Zwiększanie egzemplarzy, odsprzedaż lub jakiegokolwiek inne wprowadzanie do obrotu bez zgody autorów są zabronione.

| | | | | | |
|---|---|----------------|--------|--|----------|
| <div>STRUKTON</div> <div>PRACOWNIA PROJEKTOWA</div> | | | | 40-758 Katowice ul. Ogrodowa 24, tel. +48 32 202 20 80 | |
| TEMAT | PROJEKT BUDOWLANY TERMOMODERNIZACJI BUDYNKU NR 8 KWP W ZABRZU, PRZY UL. 1 MAJA 8 DZ. NR.3256/3 | | | | |
| INWESTOR | KOMENDA WOJEWÓDZKA POLICJI W KATOWICACH 40-038 KATOWICE, UL. LOMPY 19 | | | | |
| NAZWA RYSUNKU | KRATY KR5 I KR6 | | | NR RYS. | 22 |
| PROJEKT. | mgr inż. arch. Jakub Dąbrowski | NR UPR. | PODPIS | SKALA | 1:20 |
| | | 382/90 | | FORMAT | A3 |
| OPRAC. | mgr inż. arch. Katarzyna Kurzydło | | | | |
| SPRAW. | mgr inż. arch. Hanna Dąbrowska | 57/06/SLOKK/II | | DATA | MAJ 2017 |